

Общество с ограниченной ответственностью
"Архитектурное бюро АБ-1"



Заказчик: НО «Государственный жилищный фонд при Президенте Республики Татарстан»

"72 квартирный ж.д. с нежилыми помещениями №2-2-1 жилого района «Салават Купере» в г.Казань с наружными инженерными сетями"

РАБОЧАЯ ДОКУМЕНТАЦИЯ

Архитектурные решения

2020-041-АР

2020г.

Общество с ограниченной ответственностью
"Архитектурное бюро АБ-1"



Заказчик: НО «Государственный жилищный фонд при Президенте Республики Татарстан»

"72 квартирный ж.д. с нежилыми помещениями №2-2-1 жилого района «Салават Купере» в г.Казань с наружными инженерными сетями"

РАБОЧАЯ ДОКУМЕНТАЦИЯ

Архитектурные решения

2020-041-АР

Главный инженер проекта

В.Е.Маврин

Начальник отдела

Е.В.Мирошник

2020г.

Общие данные:

1. Проект двух подъездного десяти этажного панельного жилого дома, разработан на основании задания на проектирование и архитектурных чертежей для строительства во IIВ климатическом районе с обычными геологическими условиями.
2. Технические решения, принятые в рабочих чертежах, соответствуют требованиям экологических, санитарно-гигиенических, противопожарных и других норм, действующих на территории РФ, и обеспечивают безопасную для жизни и здоровья людей эксплуатацию объекта, при соблюдении предусмотренных рабочими чертежами мероприятий.

Объемно-планировочные решения:

1. В разрабатываемом проекте предлагается строительство 2-х подъездного жилого дома - 9 жилых этажей со встроенными нежилыми помещениями на 1-м этаже.
2. Первый этаж имеет входные группы и пути эвакуации с лестниц жилых этажей.
3. Высота этажей:
 - абсолютная отметка 0.000 дома, в осях 1-17 (чистый пол) =102,8;
 - первого (от пола до пола) - 4,2 м;
 - типового этажа (от пола до пола) - 2,8 м;
 - техническое подполье (в чистоте) - 2,47 м;
 - машинное отделение (в чистоте) - 2,64 м;
4. Расчетная величина индекса изоляции воздушного шума стен между квартирами, между квартирами и общими коридорами, перегородок между жилыми комнатами и санузлами $R_w=52dB$
5. Расчетная величина индекса снижения приведенного уровня ударного шума для перекрытий $L_{nw} =21dB$

Все квартиры имеют нормативную теплоизоляцию согласно требованию СанПиН 2.2.1/2.1.1.1076-01. В квартирах предусмотрены жилые комнаты, кухни, санузлы.

Внутренняя отделка:

1. Внутренняя отделка помещений соответствует противопожарным, технологическим, санитарно-гигиеническим требованиям.
2. Стены, перегородки, потолки штукатурятся и окрашиваются водоземлюсионной краской в помещениях общего пользования согласно ведомости отделки помещений и дизайн-проекту.
3. Полы выполнены из бетона, керамогранитных плиток в помещениях общественного пользования.

Наружная отделка:

1. Наружные панельные стены - тонкослойная штукатурка с покраской атмосферостойкой фасадной краской, колер согласно архитектурным решениям.
3. Боковые и торцевые стенки лоджий, вент шахты - окраска фасадной краской, колер согласно архитектурным решениям.
4. Витражи - переплеты металл алюминиевые. Нижняя секция витражей - эмалит, окрашенные в заводских условиях, колер согласно архитектурным решениям.
5. Окна - пластиковые. Переплеты цвета RAL7024 со стороны улицы, внутренние со стороны помещений белого цвета, заполнение - прозрачный стеклопакет. Окна в квартирах из энергосберегающего И-стекла с приточными клапанами и замками защиты детей.
6. Откосы, отливы-оцинкованный металл, колер согласно архитектурным решениям.
7. Ограждение лоджий, кровли - металлическое ограждение. Окрасить эмалью по металлу за 2 раза, цвет- RAL7024.

Конструктивная часть:

1. Стены и перекрытия подвала монолитный железобетон толщиной 200 мм.
2. Первый этаж монолитный железобетон толщиной 160, 200, 250, 400 мм.
3. Стены типового этажа - сборные ж/б конструкции 100 и 160 мм.
4. Внутренние стены - сборные железобетонные панели толщиной 100, 160 мм.
5. Перекрытия типового этажа - сборные железобетонные.
6. Лестничные площадки - сборные железобетонные индивидуальные.
7. Лестничные марши - сборные железобетонные.
8. Шахты лифтов приняты сборные железобетонные (на первом этаже, подвале - монолитные)
9. Кровля плоская. Запроектирован внутренний водосток.

Инд. № подл.	Подп. и дата	Взам. инв. №

						2020-041-AP			
						Заказчик: НО "Государственный жилищный фонд при Президенте Республики Татарстан"			
Изм.	Кол.уч.	Лист	№ док.	Подп.	Дата				
Разраб.		Шамсиева				72 квартирный ж.д. с нежилыми помещениями №2-2-1 жилого района "Салават Купере" в г.Казань с наружными инженерными сетями	Стадия	Лист	Листов
Нач.отд.		Мирошник					Р	1	
Н.контр.		Садретдинов				Общие данные (начало)			
						 АРХИТЕКТУРНОЕ БЮРО			

КОМЕРЧЕСКИЕ ПОМЕЩЕНИЯ

Нежилое общ. помещение №1		100,16
Итого с помещениями Тамбуров, ПУИ и С/У		120,16
Нежилое общ. помещение №2	Общая площадь	198,42
Итого с помещениями Тамбуров, ПУИ и С/У		236,97
Нежилое общ. помещение №2	(зона 1)	95,82
Итого с помещениями Тамбуров, ПУИ и С/У		114,42
Нежилое общ. помещение №2	(зона 2)	102,6
Итого с помещениями Тамбуров, ПУИ и С/У		122,55
Нежилое общ. помещение №3		93,36
Итого с помещениями Тамбуров, ПУИ и С/У		111,96
ТЕХНИЧЕСКИЕ ПОМЕЩЕНИЯ (Тех.подполье, маш.отделение)		
Тех.подполье		607,25
Машинное отделение		30,04
Итого		637,29
ПОМЕЩЕНИЯ ОБЩЕГО ПОЛЬЗОВАНИЯ		
1 этаж		87,22
Типовые этажи	65,4*9	588,6
Итого		675,82

КВАРТИРНЫЙ СОСТАВ

	Площадь, м²			Количество	Площадь, м²			
	Жилая	Общая	Общая+летн.помещения		Жилая	Общая	Общая+летн.помещения	
Двухкомнатные	3А	45,09	79,32	80,65	9	405,81	713,88	725,85
Двухкомнатные	2А	29,38	51,09	52,42	9	264,42	459,81	471,78
Двухкомнатные	2Б	29,38	51,09	52,42	9	264,42	459,81	471,78
Двухкомнатные	3Б	45,46	79,69	81,02	9	409,14	717,21	729,18
Трехкомнатные	3А	45,46	79,69	81,02	9	409,14	717,21	729,18
Трехкомнатные	2А	29,38	51,09	52,42	9	264,42	459,81	471,78
Трехкомнатные	2Б	29,38	51,09	52,42	9	264,42	459,81	471,78
Трехкомнатные	3Б	45,09	79,32	80,65	9	405,81	713,88	725,85
Итого								
					72	2687,58	4701,42	4797,18

Наименование показателя	Ед.изм.	Показатель
Жилая площадь	м2	2687,58
Площадь квартир (без летних помещений)	м2	4701,42
Общая площадь квартир (с учетом летних помещений)	м2	4797,18
Площадь жилого здания	м2	6771,27
Строительный объем здания	м3	(-) 1976,6/(+) 22547,2
Площадь застройки здания	м2	795,93
Этажность	эт.	10
Количество этажей	эт.	11

Взам. инв. №

Подп. и дата

Инв. № подл.

						2020-041-AP			
						Заказчик: НО "Государственный жилищный фонд при Президенте Республики Татарстан"			
Изм.	Кол.уч.	Лист	№ док.	Подп.	Дата				
Разраб.	Шамсиева					72 квартирный ж.д. с нежилыми помещениями №2-2-1	Стадия	Лист	Листов
Нач.отд.	Мирошник					жилого района "Салават Купере" в г.Казань с наружными инженерными сетями	Р	2	
						Общие данные(продолжение)			
Н.контр.	Садретдинов								

Ведомость основного комплекта марки АР

Лист	Наименование	Примечание
1	Общие данные (начало)	
2	Общие данные (продолжение)	
3	Общие данные (окончание)	
4	Цветовое решение фасадов. Фасад в осях 1-17	
5	Цветовое решение фасадов. Фасад в осях 17-1	
6	Цветовое решение фасадов. Фасады в осях А-Д, Д-А	
7	План тех.подполья	
8	План 1 этажа	
9	План типового этажа	
10	План 10 этажа	
11	План кровли. План машинного отделения и вент.камер.	
12	Разрез 1-1, 2-2	
13	Спецификация заполнения дверных проемов	
14	Габаритные схемы остекления лоджий.Спецификация.	
15	Габаритные схемы окон и витражей.Спецификация заполнения оконных проемов.Спецификация подоконных плит	
16	Спецификация полов (начало)	
17	Спецификация полов (окончание)	
18	Ведомость отделки помещений	
19	Данные для заказа лифтов	

Ведомость ссылочных и прилагаемых документов

Обозначение	Наименование	Примечание
ГОСТ 475-2016	Блоки дверные деревянные и комбинированные. Общие технические условия	
ГОСТ 31173-2016	Блоки дверные стальные. Технические условия	
ГОСТ 30674-99	Блоки оконные из поливинилхлоридных профилей. Технические условия.	
ГОСТ 23166-99	Блоки оконные. Общие технические условия	
ГОСТ 30673-99	Профили поливинилхлоридные для оконных и дверных блоков. Технические условия	
ГОСТ 21519-2003	Блоки оконные из алюминиевых сплавов. Технические условия	
ГОСТ Р 54171-2010	Стекло многослойное. Технические условия.	
№123-ФЗ	Технический регламент о требованиях пожарной безопасности	
СП 1.13130.2009	Эвакуационные пути и выходы	
ГОСТ 23747-2015	Блоки дверные из алюминиевых сплавов. Технические условия	

Реестр изменений

Изм.	Кол.уч.	Лист	№докум.	Подпись	Дата	Изм.	Кол.уч.	Лист	№докум.	Подпись	Дата	Изм.	Кол.уч.	Лист	№докум.	Подпись	Дата	
1						11						21						
2						12						22						
3						13						23						
4						14						24						
5						15						25						
6						16						26						
7						17						27						
8						18						28						
9						19						29						
10						20						30						

Взам. инв. №

Подп. и дата

Инв. № подл.

2020-041-АР



Заказчик:
НО "Государственный жилищный фонд при Президенте Республики Татарстан"

Изм.	Кол.уч.	Лист	№докум.	Подп.	Дата				
Разраб.		Шамсиева				72 квартирный ж.д. с нежилыми помещениями №2-2-1	Стадия	Лист	Листов
Нач.отд.		Мирошник				жилого района "Салават Купере" в г.Казань с наружными инженерными сетями	Р	3	
Н.контр.		Садретдинов				Общие данные (окончание)			




№	Образец	Цвет	Материал	Элемент	8	9	10	11	12	13	14	15
1		NCS S 0500-N	штукатурка, окраска	стена (все стены и стены жилых лоджий/балконов)			Ral 7024-графит	оцинкованная сталь	отливы, откосы окон, откосы витражей, фартук кровли			
2		NCS S 1502-Y50R	штукатурка, окраска	стены, фрагменты рисунка			Ral 7024-графит	пластиковые профили, алюминиевые профили	профили окон, витражей, витражей балконов			
3		NCS S 4020-Y50R	штукатурка, окраска	стены, фрагменты рисунка			Ral 7024-графит	окраска порошковой эмалью в заводских условиях	все изделия из металла, двери стальные наружные			
4		NCS S 0540-Y10R	штукатурка, окраска	стены, фрагменты рисунка			Ral 1005 - медово-желтый	эмалит	нижняя секция витража			
5		NCS S 3040-Y70R	штукатурка, окраска	фрагменты рисунка стен (входные группы)			Ral 1014 - слоновая кость	эмалит	нижняя секция витража			
6		NCS S 7005-Y80R	штукатурка, окраска	фрагменты рисунка стен			Ral 7042-транспортный серый А	эмалит	нижняя секция витража, противопожарная рассечка			
7		ZEITLOS 237 austerrauch длинный формат	Фасадная клинкерная плитка	отделка входных групп			Ral 7024-графит	эмалит	нижняя секция витража, противопожарная рассечка			
							NCS S 1502-B	оцинкованные перфорированные листы	корзины для кондиционеров (цвет по фасаду)			

				2020-04-AP		
				Заказчик: НО "Государственный жилищный фонд при Президенте Республики Татарстан"		
Изм.	Копия	Лист	№Фак	Подп.	Дата	
Разработ	Шамсиева					72 квартирный ж.д. с нежилыми помещениями №2-2-1 жилого района "Салават Кулере" в г.Казань с наружными инженерными сетями
Нач.отд.	Мирошкин					
Н.контр.	Сабретдинов					
				Фасад в осях 1 - 17		

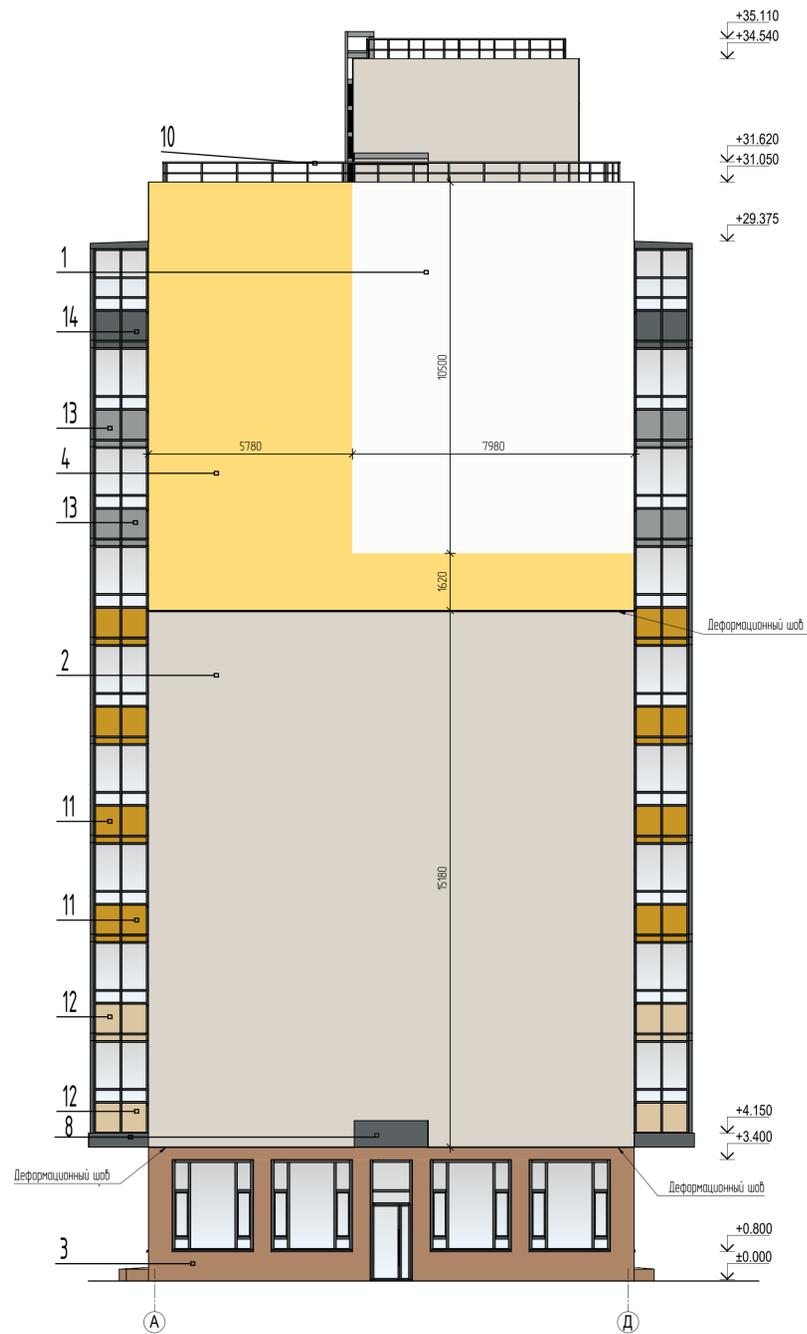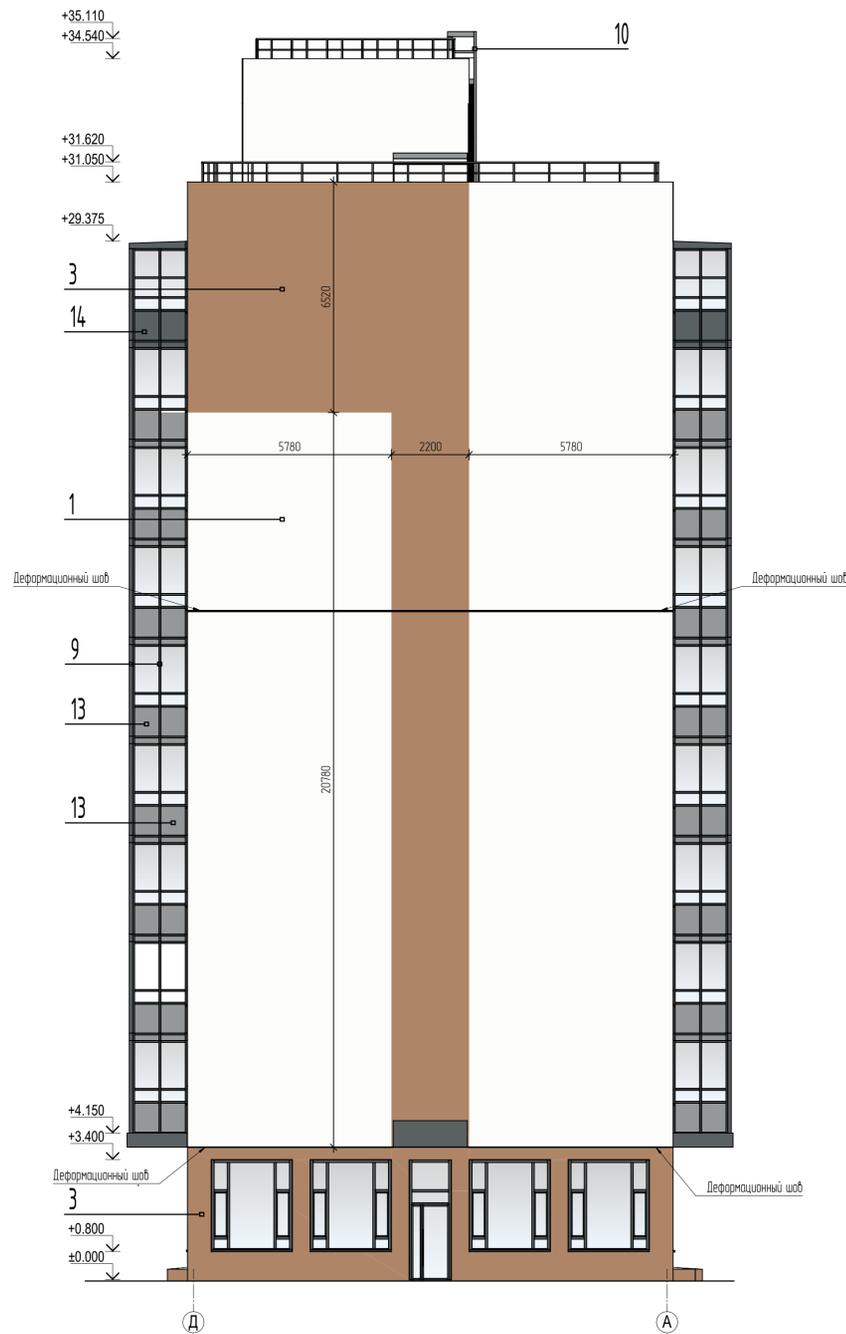

№	Образец	Цвет	Материал	Элемент	8	9	10	11	12	13	14	15
1		NCS S 0500-N	штукатурка, окраска	стена (все стены и стены жилых лоджий/балконов)	Ral 7024-графит	оцинкованная сталь	отливы, откосы окон, откосы витражей, фартук кровли					
2		NCS S 1502-Y50R	штукатурка, окраска	стены, фрагменты рисунка	Ral 7024-графит	пластиковые профили, алюминиевые профили	профили окон, витражей, витражей балконов					
3		NCS S 4020-Y50R	штукатурка, окраска	стены, фрагменты рисунка	Ral 7024-графит	окраска порошковой эмалью в заводских условиях	все изделия из металла, двери стальные наружные					
4		NCS S 0540-Y10R	штукатурка, окраска	стены, фрагменты рисунка	Ral 1005 - медово-желтый	эмалит	нижняя секция витража					
5		NCS S 3040-Y70R	штукатурка, окраска	фрагменты рисунка стен (входные группы)	Ral 1014 - слоновая кость	эмалит	нижняя секция витража					
6		NCS S 7005-Y80R	штукатурка, окраска	фрагменты рисунка стен	Ral 7042-транспортный серый А	эмалит	нижняя секция витража, противопожарная рассечка					
7		ZEITLOS 237 austergauch длинный формат	Фасадная клинкерная плитка	отделка входных групп	Ral 7024-графит	эмалит	нижняя секция витража, противопожарная рассечка					
					NCS S 1502-B	оцинкованные перфорированные листы	корзины для кондиционеров (цвет по фасаду)					

						2020-041-AP				
						Заказчик: НО "Государственный жилищный фонд при Президенте Республики Татарстан"				
Изм.	Копия	Лист	№Фак	Подп.	Дата	Разработчик	72 квартирный ж.д. с нежилыми помещениями №2-2-1 жилого района "Салават Кулере" в г.Казань с наружными инженерными сетями	Стация	Лист	Листов
						Мирошник		Р	6	
						Фасад в осях А - В, В - А				
										

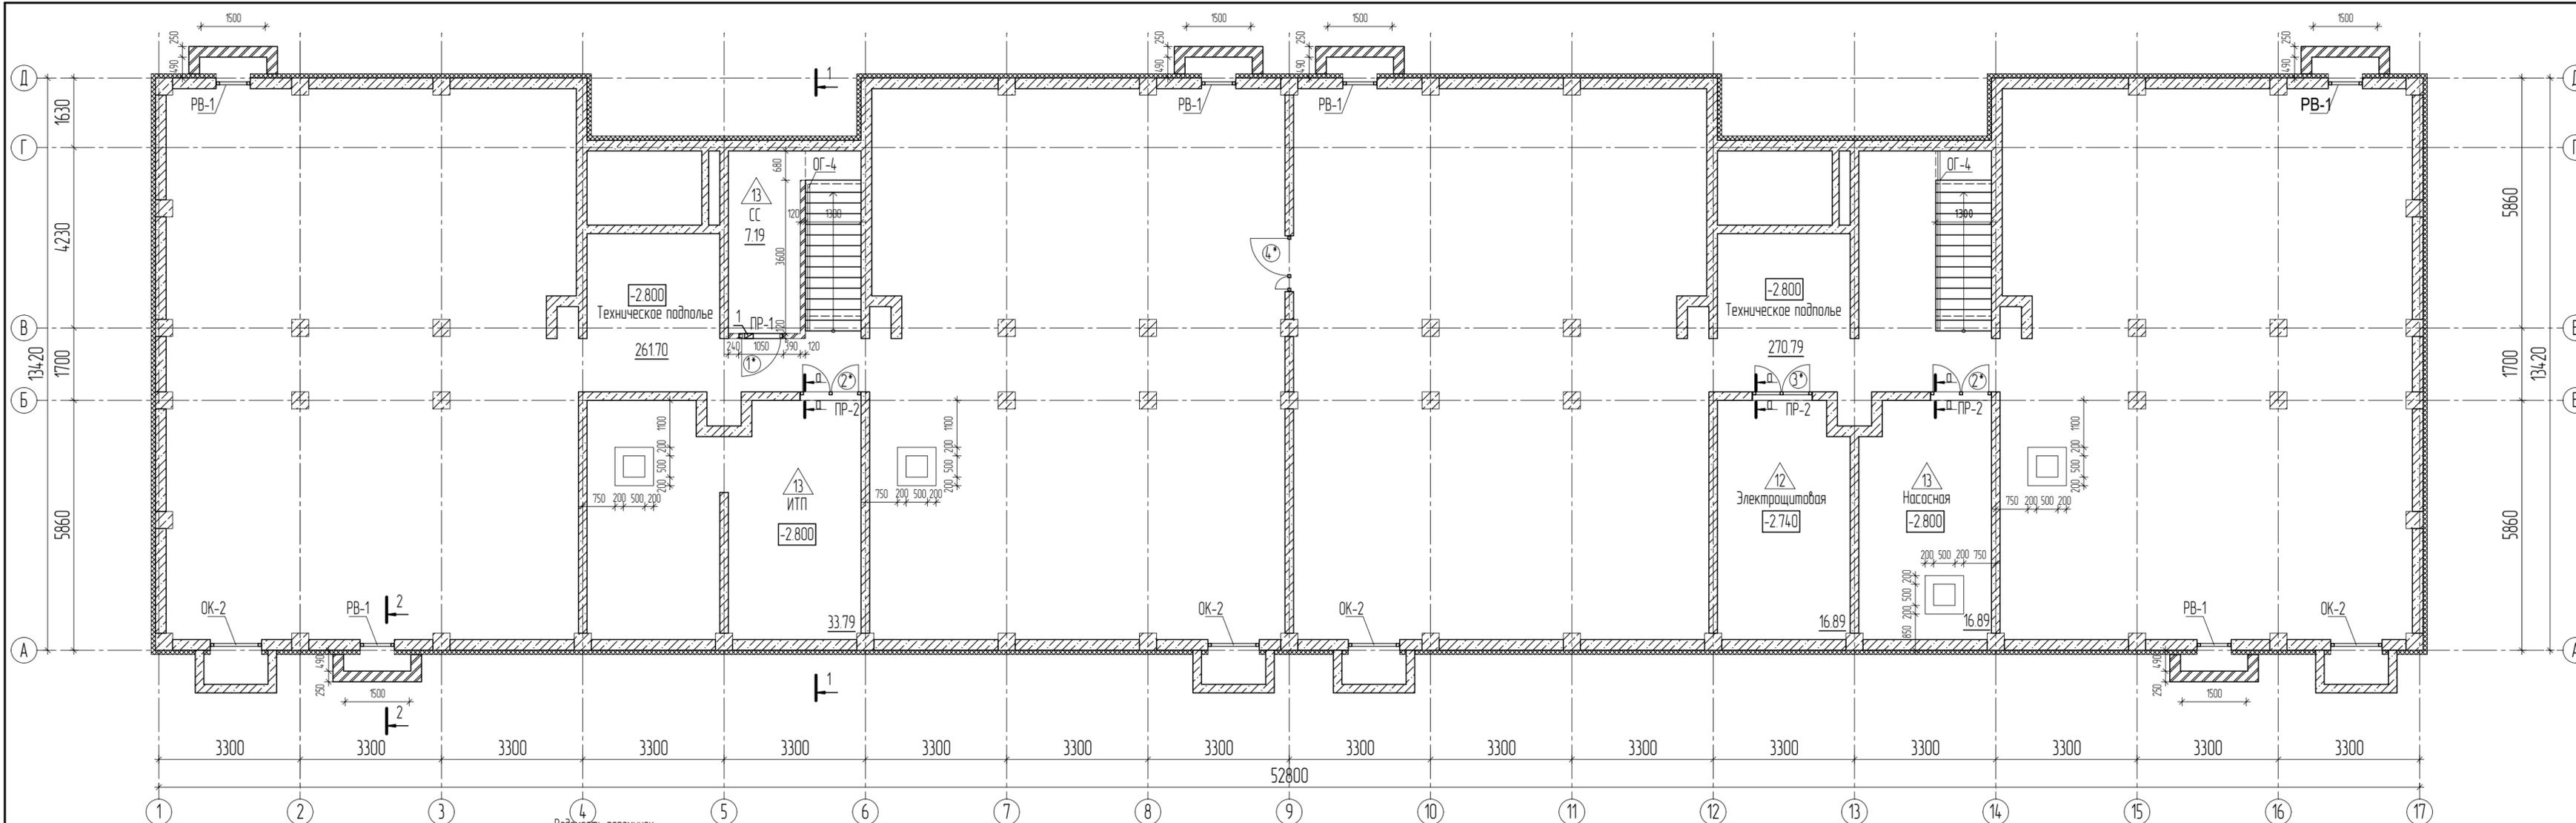

ЭДЛ

- Условные обозначения**
- Монолитные ж/б конструкции стен б=250 мм
 - Монолитные ж/б конструкции стен б=200 мм
 - Утеплитель ЭПС-35 б=100 мм
 - Утеплитель минераловатные плиты плотностью 120-150 кг/м3 б=150 мм
 - КР-р-по 1НФ/125/2,0/50, на растворе М100 по ГОСТ 530-2012, с армированием через 4 ряда кладки сеткой ЗВр-1 с ячейкой 50x50. б=250 мм
 - КР-р-по 1НФ/125/2,0/35, на растворе М100 по ГОСТ 530-2012, с армированием через 4 ряда кладки сеткой ЗВр-1 с ячейкой 50x50. б=120 мм
 - ОК-1 - Марка окна
 - РВ - Марка вентиляционной решетки
 - 1 - Марка пола
 - 2 - Марка двери

Марка	Схема сечения
ПР-1	<p>Ниш на отм.-0,700</p>
ПР-2	<p>Ниш на отм.-0,700</p>



Спецификация отверстий

№ отв.	Размеры вхх (мм)	Отметка низа	Назначение
1	200x200	2,175	ОВ


Спецификация перемычек

Поз.	Обозначение	Наименование	Кол.	Масса ед., кг	КОД ОКП	Примечание
1	ГОСТ 5809-93	L_125x8 L=120мм	6	11,13		
2	ГОСТ 5809-93	L_125x8 L=1360мм	3	63,07		
3	серия 1038.1-1В.1	1 ПБ 13-1	1	25,00		

- Примечания:**
- Данный лист смотреть с листами АР-11, 12, 13, 14, 15, 16.
 - Чертежи на металлическое ограждение см. раздел 2020-041-КР.

2020-041-АР					
Заказчик: НО "Государственный жилищный фонд при Президенте Республики Татарстан" #					
Изм.	Колуч.	Лист	№ док.	Подп.	Дата
Разраб.	Шамсиева				
Нач.отд.	Мирошник				
72 квартирный ж.д. с нежилыми помещениями №2-2-1# жилого района "Салават Кулере" в г.Казань с# наружными инженерными сетями#					
План тех.подполья					
Н.контр.	Садретдинов				




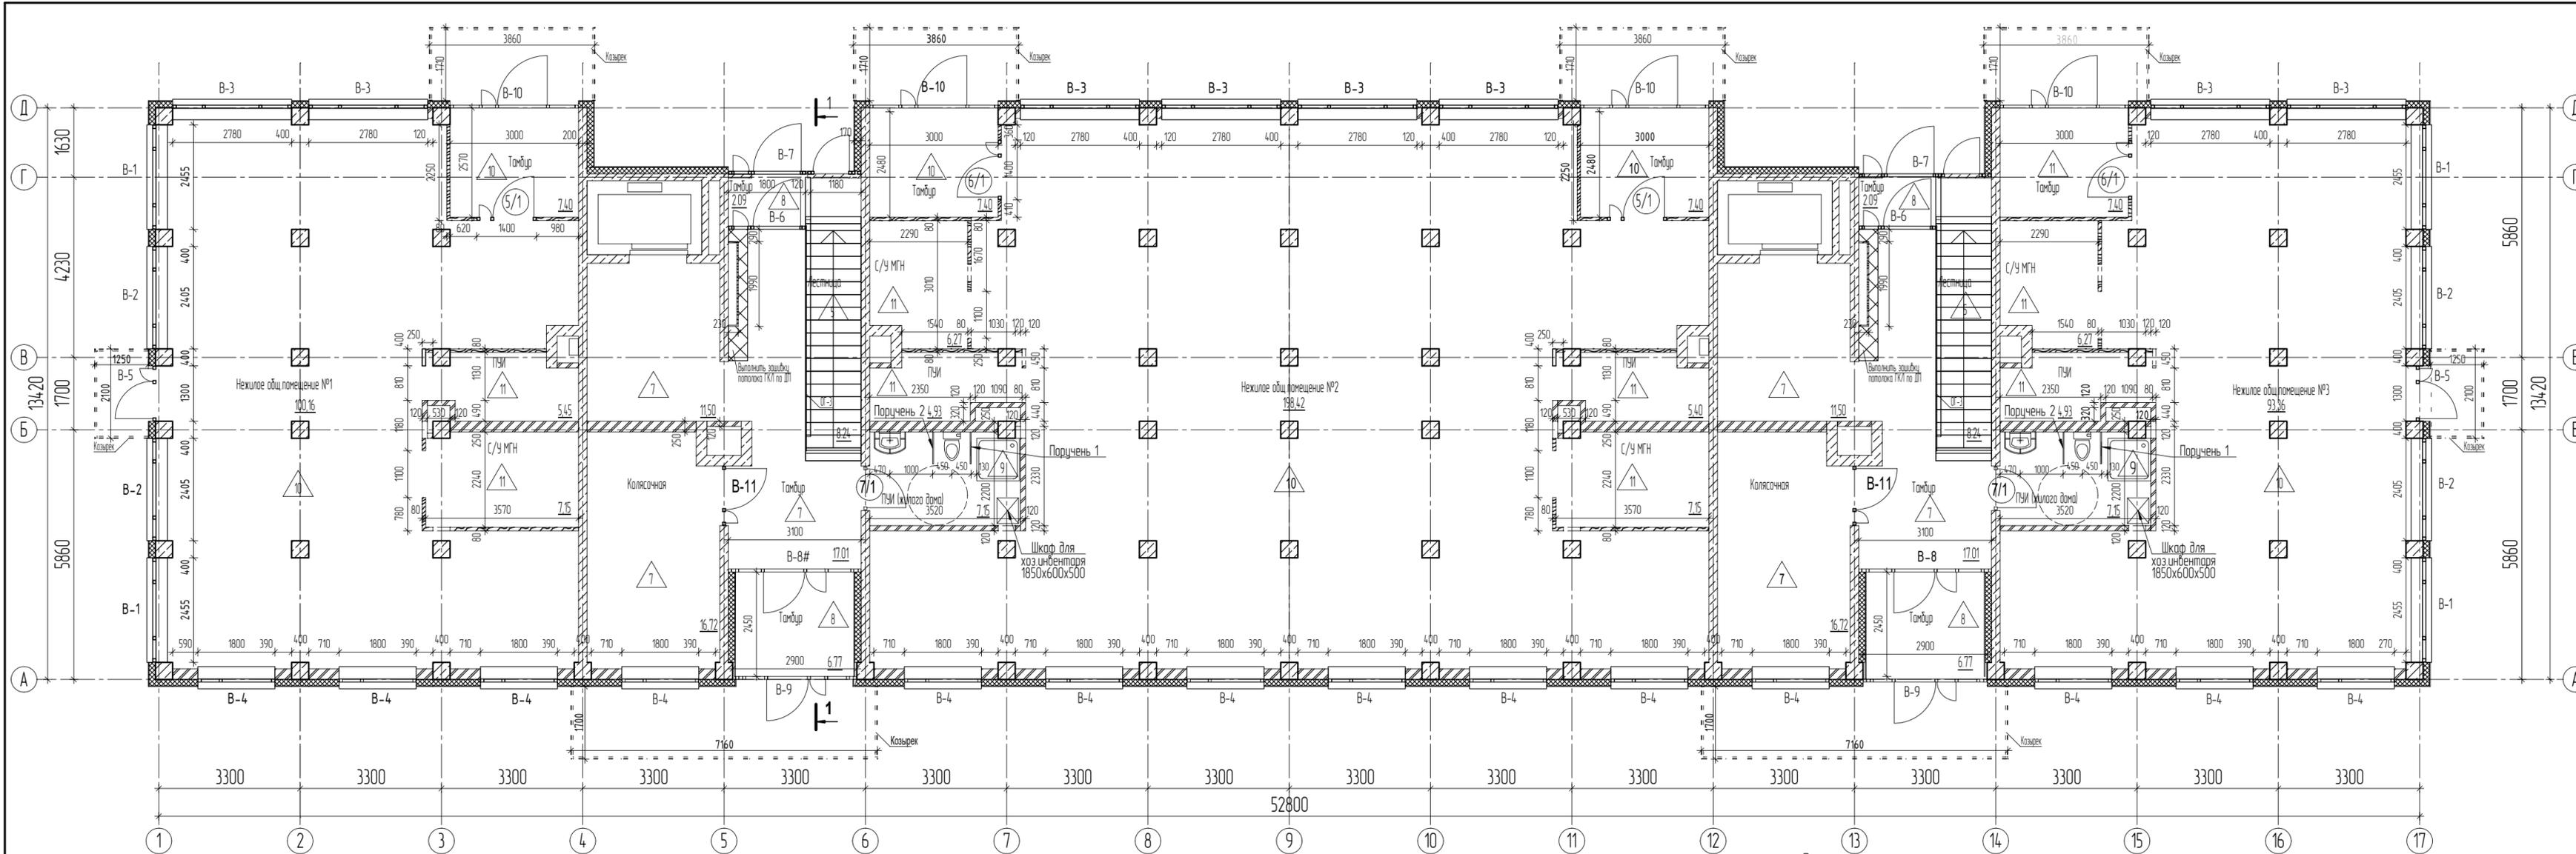


- Условные обозначения:**
- Монолитные ж/б конструкции стен $\delta=250$ мм
 - Монолитные ж/б конструкции стен $\delta=200$ мм
 - Сборные ж/б конструкции стен $\delta=160$ мм
 - Сборные ж/б конструкции стен $\delta=100$ мм
 - Утеплитель минераловатные плиты плотностью 120-150 кг/м³ $\delta=150$ мм
 - Декоративная тонкослойная штукатурка по системе макрога фасада, окраска фасадной атмосферостойкой краской
 - Марка пола
 - Марка двери
 - Тип покрытия кровли
 - Зашивка стен влагостойким ГКЛ $\delta=80$ мм
 - Зашивка стоек влагостойким ГКЛ $\delta=24$ мм
 - КР-р-по 1НФ/125/2,0/35, на расстоянии М50 по ГОСТ 530-2012, с армированием через 4 ряда кладки сеткой ЗВр-1 с ячейкой 50x50 $\delta=250$ мм
 - КР-р-по 1НФ/125/2,0/35, на расстоянии М50 по ГОСТ 530-2012, с армированием через 4 ряда кладки сеткой ЗВр-1 с ячейкой 50x50 $\delta=120$ мм
 - Перфорированные плиты $\delta=80$ мм
 - ОК-1 - Марка окна
 - ПП-1 - Марка подоконника

- Примечание:**
- Данный лист смотреть с листами АР-12, 13, 14, 15, 16, 18;
 - Монтаж ГКЛ и кладка кирпича производится после монтажа и опрессовки инженерных систем;
 - Стяжка в помещениях с системой горизонтального отопления выполняется после опрессовки труб;
 - Отверстия с инженерными системами в противопожарных преградах после прокладки сетей заделывать негорючими материалами;
 - В универсальном санузле предусмотреть возможность установки стационарного (№1) и откидного (№2) опорных поручней для МГН;
 - Чертежи на ограждения (ОГ-3) см. раздел 2020-041-КР4.

2020-041-АР					
Заказчик: НО "Государственный жилищный фонд при Президенте Республики Татарстан"					
Изм.	Колуч.	Лист	№рек.	Подп.	Дата
Разраб.	Шамсиева				
Нач.отд.	Мирошник				
Н.контр.	Садретдинов				
72 квартирный ж.д. с нежилыми помещениями №2-2-1 жилого района "Салават Кулере" в г.Казань с наружными инженерными сетями					
План 1 этажа					
Стадия	Лист	Листов			
Р	8				

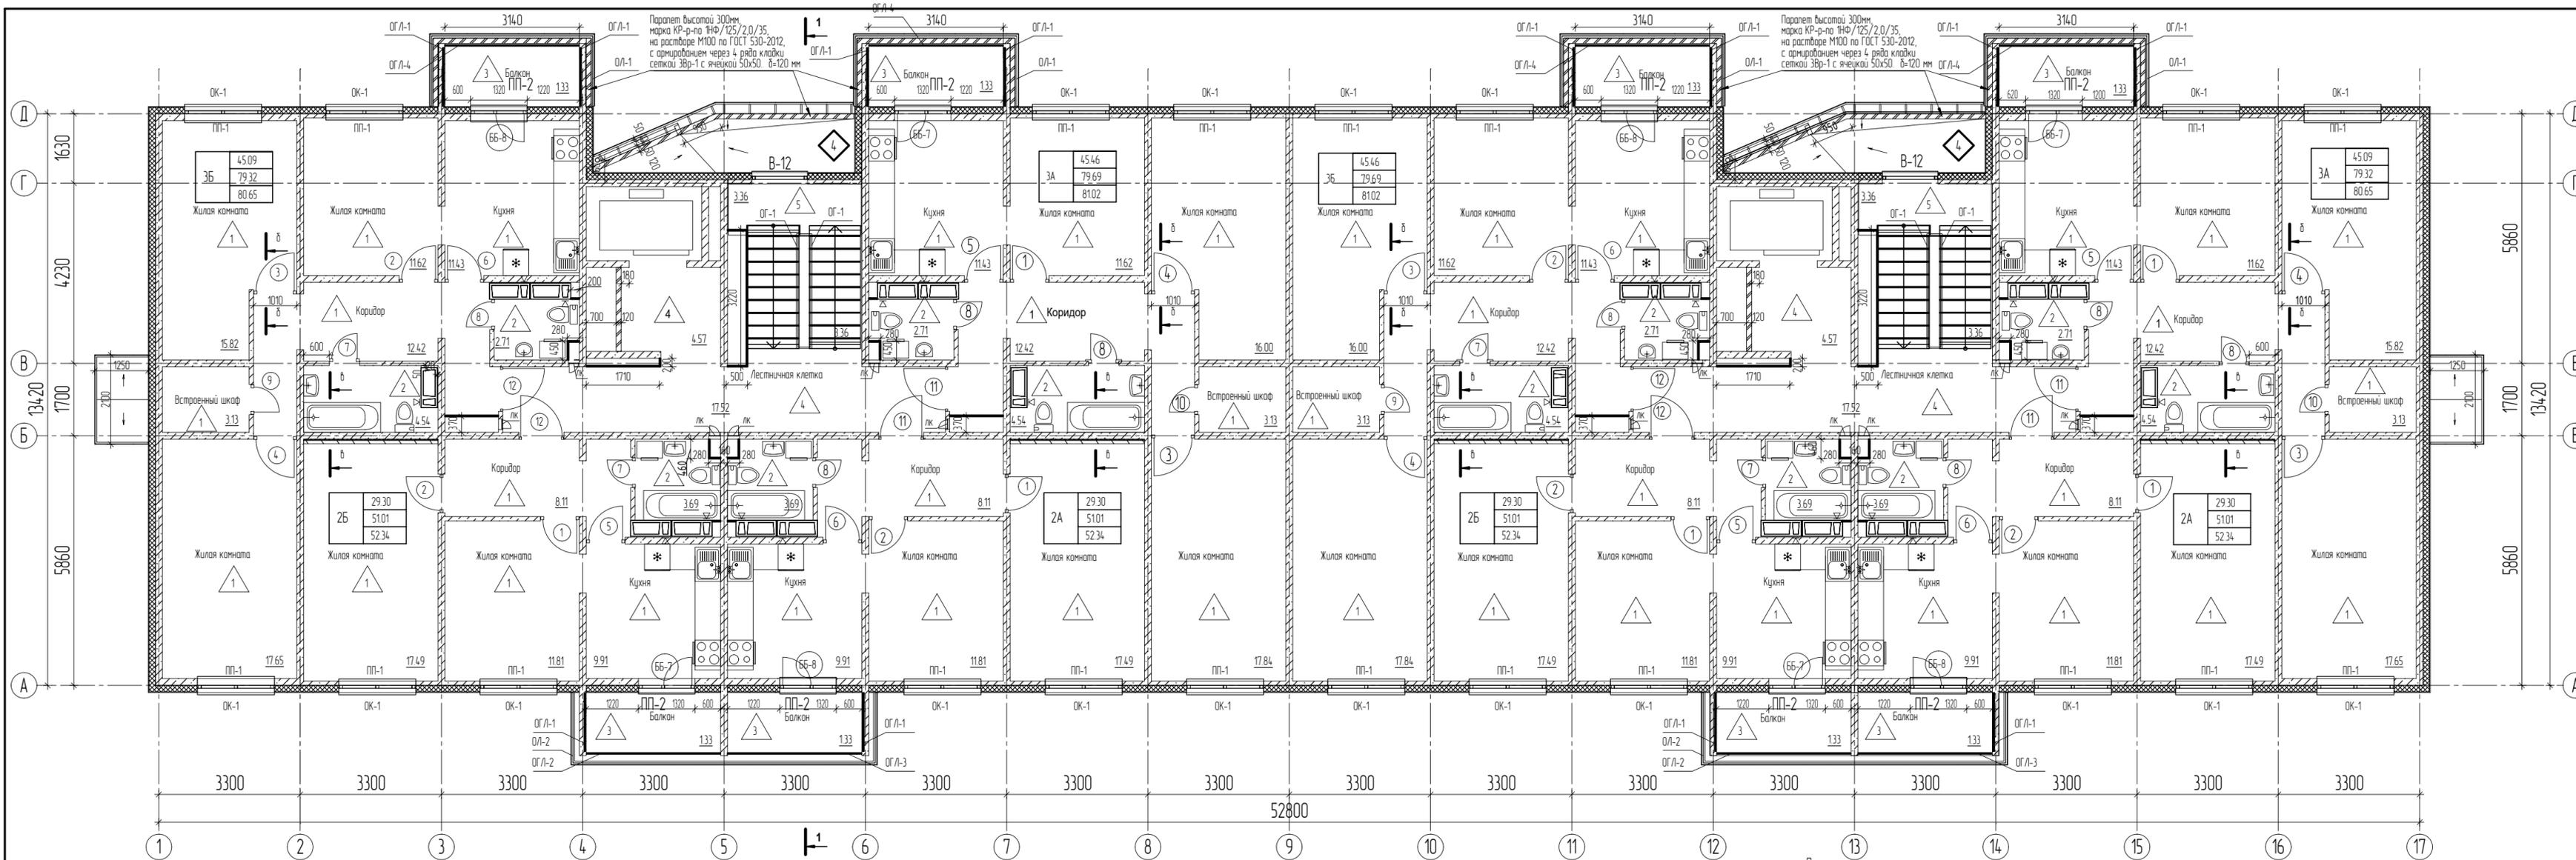


- Условные обозначения:**
- Многослойные ж/б конструкции стен $\delta=250$ мм
 - Многослойные ж/б конструкции стен $\delta=200$ мм
 - Сборные ж/б конструкции стен $\delta=160$ мм
 - Сборные ж/б конструкции стен $\delta=100$ мм
 - Утеплитель минераловатные плиты плотностью 120-150 кг/м³ $\delta=150$ мм
 - Декоративная тонкослойная штукатурка по системе макро фасада, окраска фасадной атмосферостойкой краской
 - 1 - Марка пола
 - 2 - Марка двери
 - 3 - Тип покрытия кровли
 - ОК-1 - Марка окна
 - ПП-1 - Марка подоконника
 - ОГЛ-1 - Марка ограждения лоджии/балкона
 - ОЛ-1 - Марка остекления лоджии/балкона

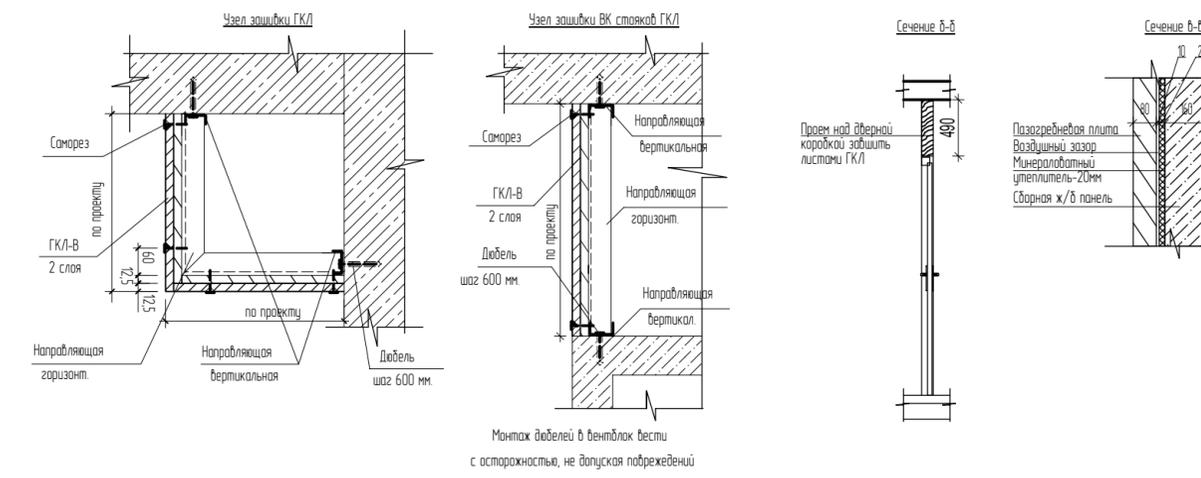


Примечания:

- Данный лист смотреть с листами АР-11, 12, 13, 14, 15, 16.
- В мокрых помещениях предусмотреть оклеивку гидроизоляцию в полах с заведением на стены не менее 200мм.
- Во всех санузлах квартир предусмотреть плитус из керамической плитки на высоту 150мм.
- Установка ГКЛ и кладка кирпича производится после монтажа и опрессовки инженерных систем.
- Монтаж ГКЛ в лифтовом холле произвести усиленным профилем с шагом не более 300мм.
- В лестничной клетке откосы витража В-12 оштукатурить и покрасить.
- Лички ЛК учтены в разделе 06, цвет лички принять в соответствии с ДП.
- Чертежи на ограждения (ОГ-1) см. раздел 2020-04-1-КР.

						2020-04-АР					
						Заказчик: НО "Государственный жилищный фонд при Президенте Республики Татарстан"					
Изм.	Кол.уч.	Лист	№рек.	Подп.	Дата	72 квартирный ж.д. с нежилыми помещениями №2-2-1 жилого района "Салават Кулере" в г.Казань с наружными инженерными сетями					
Разраб.	Шамсиева								Стадия	Лист	Листов
Нач.отд.	Мирошник								Р	9	
Н.контр.	Садретдинов					План типового этажа					

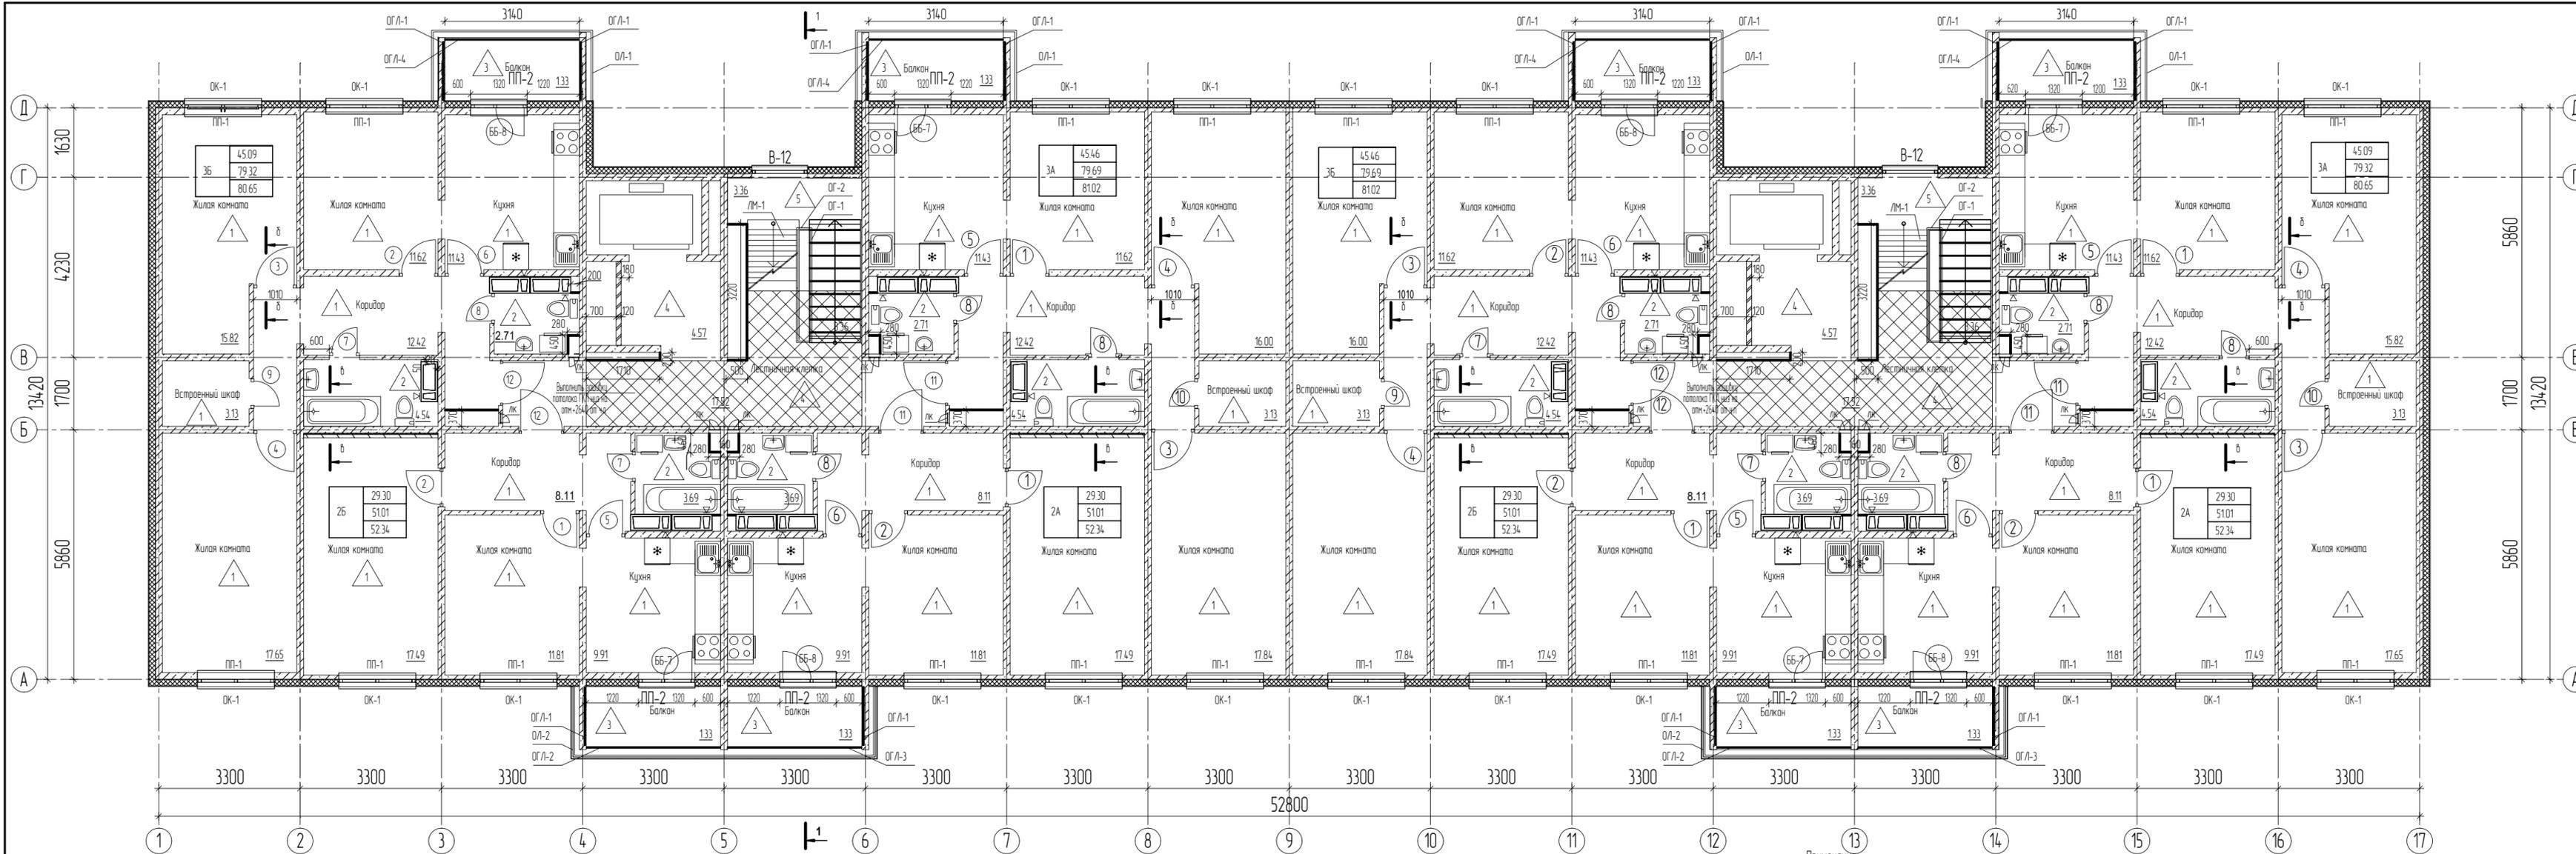

- Условные обозначения:**
- Многослойные ж/б конструкции стен $\delta=250$ мм
 - Многослойные ж/б конструкции стен $\delta=200$ мм
 - Сборные ж/б конструкции стен $\delta=160$ мм
 - Сборные ж/б конструкции стен $\delta=100$ мм
 - Утеплитель минераловатные плиты плотностью 120-150 кг/м³ $\delta=150$ мм
 - Декоративная тонкослойная штукатурка по системе мокрого фасада, окраска фасадной атмосферостойкой краской
 - 1 - Марка пола
 - 2 - Марка двери
 - 3 - Тип покрытия кровли
 - ОК-1 - Марка окна
 - ПП-1 - Марка подоконника
 - ОГЛ-1 - Марка ограждения лоджии/балкона
 - ОЛ-1 - Марка остекления лоджии/балкона
 - Зашивка стен влагостойким ГКЛ $\delta=80$ мм
 - Зашивка стоек влагостойким ГКЛ $\delta=24$ мм
 - КР-р-по 1НФ/125/2,0/35, на расстоянии М50 по ГОСТ 530-2012, с армированием через 4 ряда кладки сеткой ЗВр-1 с ячейкой 50x50 $\delta=250$ мм
 - КР-р-по 1НФ/125/2,0/35, на расстоянии М50 по ГОСТ 530-2012, с армированием через 4 ряда кладки сеткой ЗВр-1 с ячейкой 50x50 $\delta=120$ мм
 - Пазогребневые плиты $\delta=80$ мм

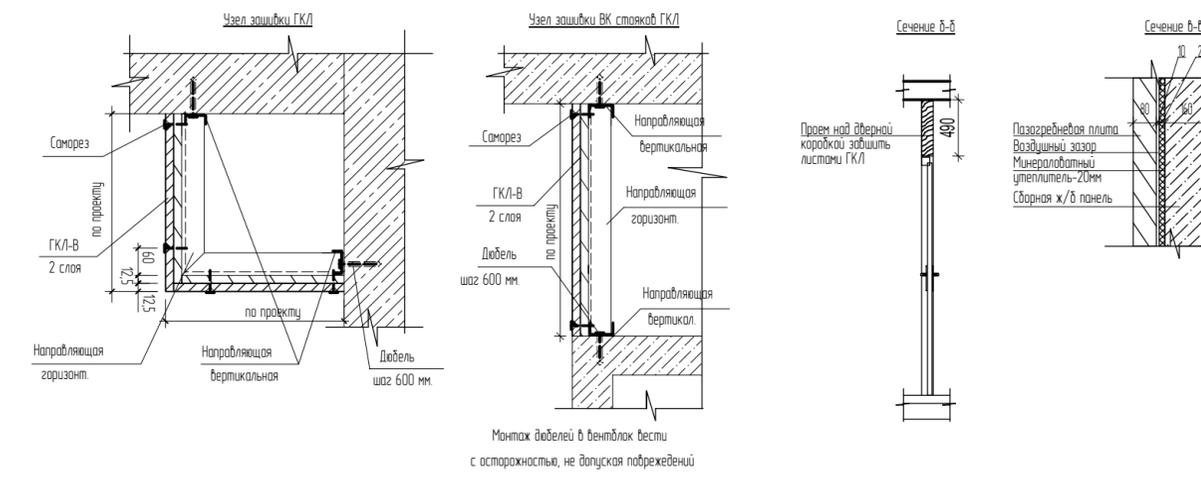

Примечания:


- Данный лист смотреть с листами АР-11, 12, 13, 14, 15, 16.
- В крытых помещениях предусмотреть оклеенную гидроизоляцию в полах с заведением на стены не менее 200мм.
- Во всех санузлах квартир предусмотреть плитку из керамической плитки на высоту 150мм.
- Установка ГКЛ и кладка кирпича производится после монтажа и опрессовки инженерных систем.
- Монтаж ГКЛ в лифтовом холле произвести усиленным профилем с шагом не более 300мм.
- В лестничной клетке откосы витража В-12 оштукатурить и покрасить.
- Лестничные ЛК учтены в разделе 06, цвет лачок принять в соответствии с ДП.
- Чертежи на ограждения (ОГ-1, ОГ-2) и металлические лестницы (ЛМ-1) см. раздел 2020-041-КР4.

2020-041-АР

Изм.	Кол.уч.	Лист	№рек.	Подп.	Дата	Заказчик: НО "Государственный жилищный фонд при Президенте Республики Татарстан"	72 квартирный ж.д. с нежилыми помещениями №2-2-1 жилого района "Салават Кулере" в г.Казань с наружными инженерными сетями	Студия	Лист	Листов
Разраб.	Шамсиева	10								
Нач.отд.	Мирошник									
Н.контр.	Садретдинов						План 10 этажа.			

Копировал



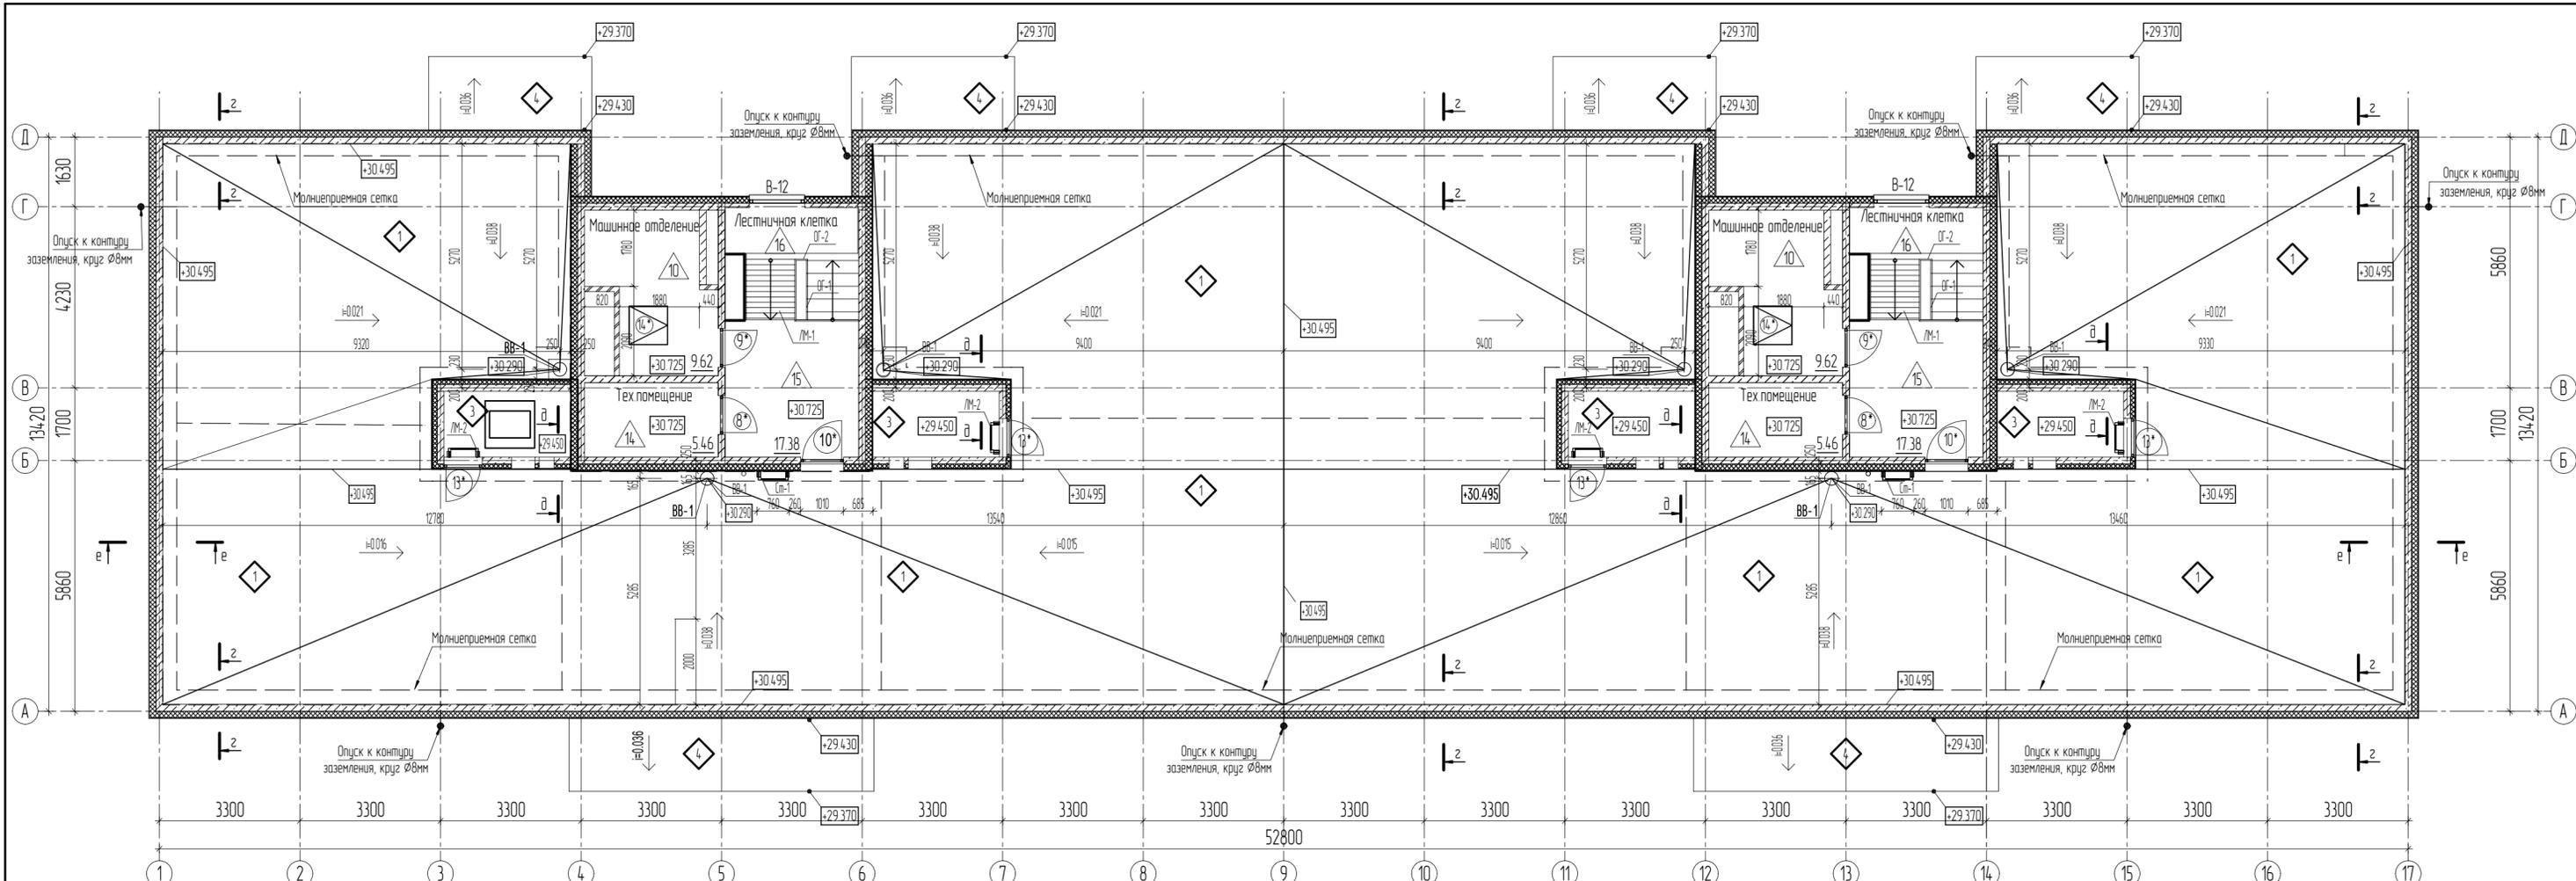

Наименование материалов:

1. Слой кровельного материала на примычании к стене и доп. слой (нижний слой)
2. Металлический капельник
3. Полиуретановый герметик
4. Крепление саморезами
5. Дюбель 10х220мм
6. Герметизирующая битум-каучуковая лента
7. Металлический профиль для фиксации фасадной теплоизоляции 1х0,7мм
8. Минераловатный утеплитель
9. Бортик из бетона В15
10. Осушитель парола Праймером битумным
11. Слой кровельного материала на примычании к стене (верхний слой)
12. Утепление стены экструдированный пенополистирол
13. Шпателька из ЦПР М150 по металлической сетке


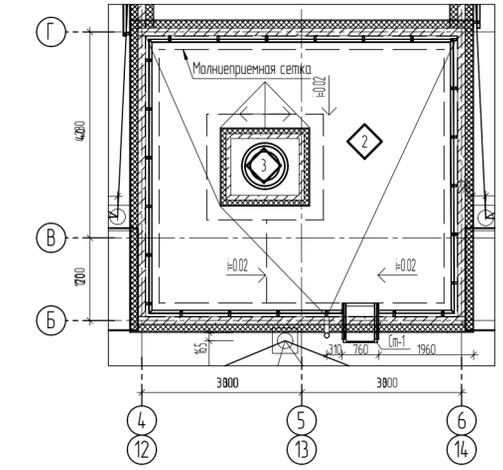





Схема покрытия кровли				а-а			
Тип пола	Схема пола	Данные элементов пола	Площадь м²	Тип пола	Схема пола	Данные элементов пола	Площадь м²
Тип 1		<ol style="list-style-type: none"> 1. Рулонный кровельный материал-верхний слой (толщина 3,8мм, разрывная сила в продольном/поперечном направлении не менее 500/350Н, температура гибкости на брусе R=25мм не выше -20°C) 2. Рулонный кровельный материал-верхний слой (толщина 2,8мм, разрывная сила в продольном/поперечном направлении не менее 500/350Н, температура гибкости на брусе R=25мм не выше -20°C) 3. Праймер битумный 4. Стыжка армированная из цементно-песч. раствора М150 - 40мм 5. Утеплитель ППС-25 - 270мм 6. Пароизоляция полиэтиленовая пленка ПВХ (l=0,15) - 1 слой 7. Выравнивающий слой из цементно-песчаного раствора М150 - 20мм 8. Гравий керамзитовый $\gamma=600\text{кг/см}^3$ с проливкой цементным молочком - 600-890мм 9. Ж/Б плита 	552,58	Тип 3		<ol style="list-style-type: none"> 1. Рулонный кровельный материал-верхний слой (толщина 3,8мм, разрывная сила в продольном/поперечном направлении не менее 500/350Н, температура гибкости на брусе R=25мм не выше -20°C) 2. Рулонный кровельный материал-верхний слой (толщина 2,8мм, разрывная сила в продольном/поперечном направлении не менее 500/350Н, температура гибкости на брусе R=25мм не выше -20°C) 3. Праймер битумный 4. Стыжка армированная из цементно-песч. раствора М150-10-70мм 5. Утеплитель ППС-25 - 150мм 6. Ж/Б плита 	33,22
Тип 2		<ol style="list-style-type: none"> 1. Рулонный кровельный материал-верхний слой (толщина 3,8мм, разрывная сила в продольном/поперечном направлении не менее 500/350Н, температура гибкости на брусе R=25мм не выше -20°C) 2. Рулонный кровельный материал-верхний слой (толщина 2,8мм, разрывная сила в продольном/поперечном направлении не менее 500/350Н, температура гибкости на брусе R=25мм не выше -20°C) 3. Праймер битумный 4. Стыжка армированная из цементно-песч. раствора М150 - 40мм 5. Утеплитель ППС-25 - 270мм 6. Пароизоляция полиэтиленовая пленка ПВХ (l=0,15) - 1 слой 7. Выравнивающий слой из цементно-песчаного раствора М150 - 20мм 8. Гравий керамзитовый $\gamma=600\text{кг/см}^3$ с проливкой цементным молочком - 40-200мм 9. Ж/Б плита 	74,3	Тип 4		<ol style="list-style-type: none"> 1. Рулонный кровельный материал-верхний слой (толщина 3,8мм, разрывная сила в продольном/поперечном направлении не менее 500/350Н, температура гибкости на брусе R=25мм не выше -20°C) 2. Рулонный кровельный материал-верхний слой (толщина 2,8мм, разрывная сила в продольном/поперечном направлении не менее 500/350Н, температура гибкости на брусе R=25мм не выше -20°C) 3. Праймер битумный 4. Гравий керамзитовый $\gamma=600\text{кг/см}^3$ с проливкой цементным молочком - 10-70мм 5. Ж/Б плита 	63,7

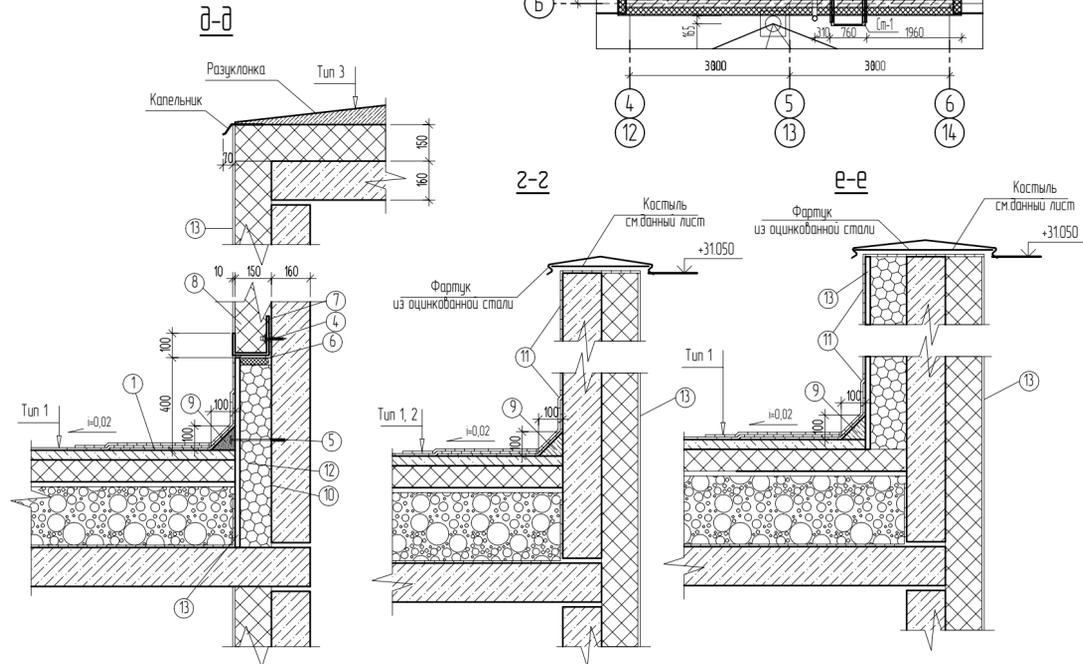

Примечания:


1. Условные обозначения см. лист 10 данного раздела
1. Данный лист смотреть с листами АР-11, 12, 13, 14, 15, 16.
2. На кровле здания под слоем гидроизоляции в толще стяжки уложить молниеприемную сетку из стержневой арматуры Ø8А1. Стержни на пересечении сварить между собой. Молниеприемную сетку соединить с опусками. Опуски закрепить скобами к стенам с шагом 1,0м.
3. К молниеприемной сетке должны быть подключены все металлические элементы кровли.
4. Кладка кирпича производится после монтажа и опрессовки инженерных систем.
5. В лестничной клетке откосы вытраха В-12 оштукатурить и покрасить.
6. Чертежи на ограждения (ОГ-1, ОГ-2) и металлическую лестницу (ЛМ-1) см. раздел 2020-04-1-КР4.

2020-04-AP					
Заказчик: НО "Государственный жилищный фонд при Президенте Республики Татарстан"					
Изм.	Колуч.	Лист	№рек.	Подп.	Дата
Разраб.	Шамсиева	11			
Нач.отд.	Мирошник				
72 квартирн. ж.д. с нежилыми помещениями №2-2-1 жилого района "Салават Кулере" в г.Казань с наружными инженерными сетями					
Н.контр.	Садретдинов				
План кровли					

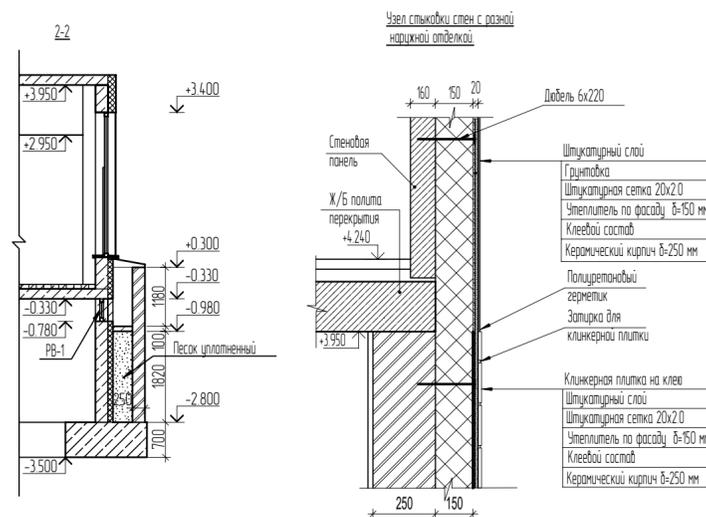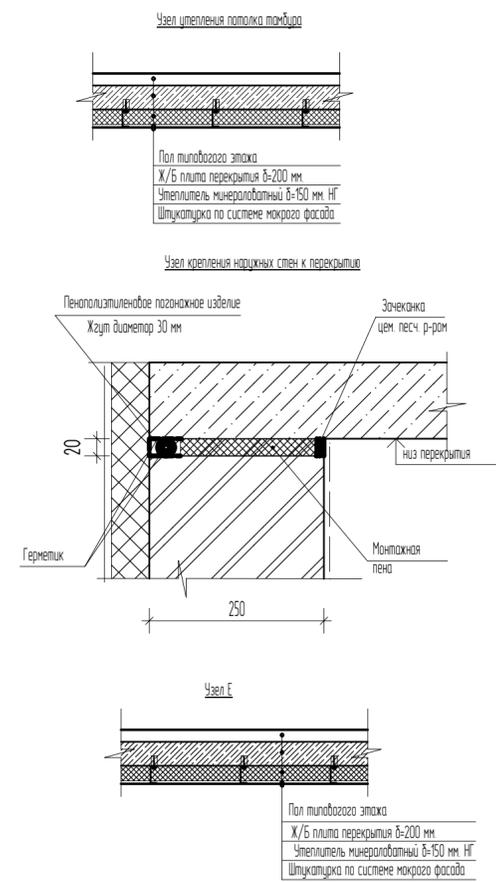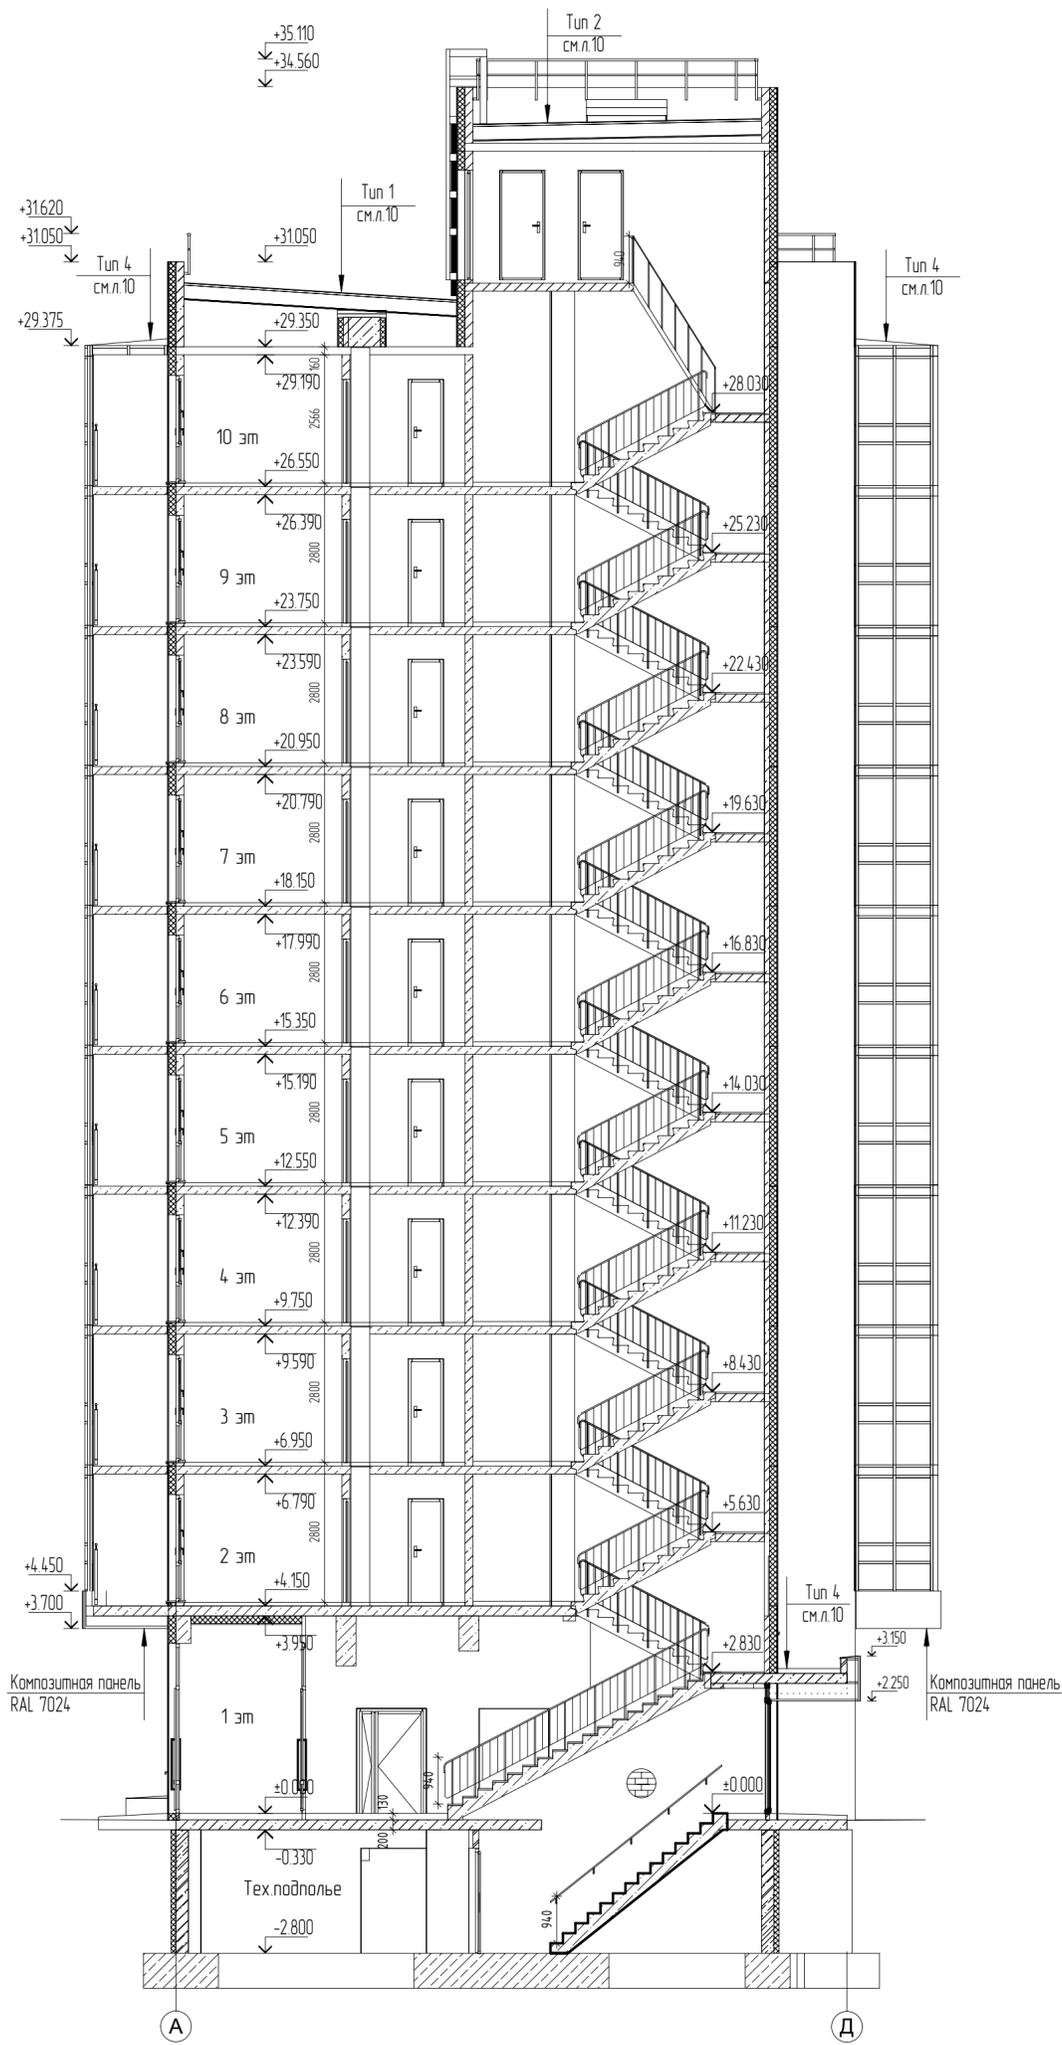

Устройство подвесного потолка в тамбуре

- 1 Рулонный кровельный материал-3,8 мм(верхний слой)
- 2 Рулонный кровельный материал-2,8 мм(верхний слой)
- 3 Прокладочный материал "Технокаль №1"
- 4 Гравий керамзитовый с проливкой цементной смесью 10-70мм
- 5 Монолитная жб плита-200мм

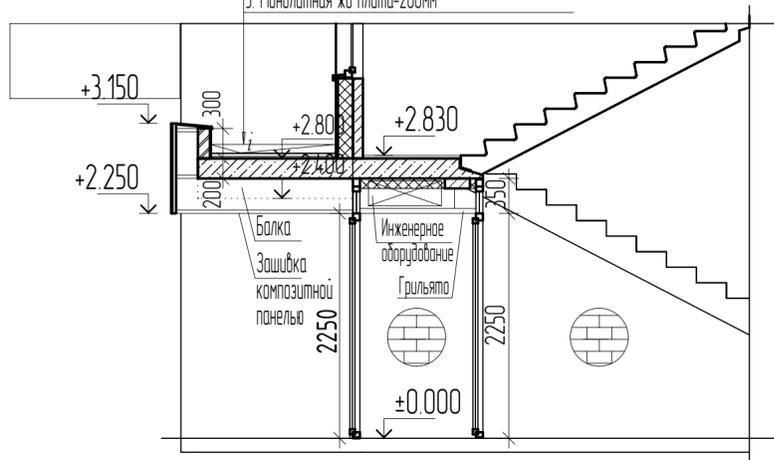

- Примечания:
1. Смотреть совместно с планами: листы АР-7, АР-8, АР-9, АР-10, АР-11 данного раздела.
 2. Чертежи на металлические ограждения и лестницу см раздел 2020-041-КР4.

Ив. № подл. Подп. и дата. Взам. инв. №

						2020-041-АР			
						Заказчик: НО "Государственный жилищный фонд при Президенте Республики Татарстан"			
Изм.	Кол.ч.	Лист	№ док.	Подп.	Дата	72 квартирный ж.д. с нежилыми помещениями №2-2-1 жилого района "Салават Кулере" в г.Казань с наружными инженерными сетями	Стадия	Лист	Листов
Разраб.	Шамсиева						Р	12	
Нач.отд.	Мирошник								
Н.контр.	Садретдинов					Разрез 1-1			

Спецификация элементов заполнения дверных проемов (на отм. -2.800)

Поз.	Обозначение	Наименование	Кол.	Масса ед., кг	КОД ОКП	Примечание
1*	ГОСТ 31173-2016, ТУ по сертификату	ДСВВ, Он, Прз, Л, Н, Псп, О, М3, 2100-1050	1			EIS30, самоз.
2*	ГОСТ 31173-2016, ТУ по сертификату	ДСВВ, Дн, Прз, Н, О, М3, 2100-1400	2			EIS30, самоз.
3*	ГОСТ 31173-2016, ТУ по сертификату	ДСВВ, Дн, Прз, Н, О, М3, 2040-1400	1			EIS30, самоз.
4*	ГОСТ 31173-2016, ТУ по сертификату	ДСВ, Дн, Прз, Л, Н, Псп, О, М3, 2100-1310	1			EIS30, самоз.

Спецификация элементов заполнения дверных проемов на отм. 0,000

Поз.	Обозначение	Наименование	Кол.	Масса ед., кг	КОД ОКП	Примечание
5/1	ГОСТ 31173-2016, ТУ по сертификату	ДСН, А, Дн, Прз, Л, Н, Псп, Уз, 2100-1400	2			
6/1	ГОСТ 31173-2016, ТУ по сертификату	ДСН, А, Дн, Прз, Пр, Н, Псп, Уз, 2100-1400	2			
7/1	ГОСТ 31173-2016, ТУ по сертификату	ДСН, А, Он, Прз, Л, Вн, Псп, О, М4, 2100-1050	2			

Спецификация элементов заполнения дверных проемов на отм. с +4,224 до +26,624

Поз.	Обозначение	Наименование	Кол-во на эт	Масса ед., кг	Итого на дом	Примечание
1	ГОСТ 475-2016	ДМ 1, Рн, Г, ПрБ, Мд1, 2090-910	6		54	
2	ГОСТ 475-2016	ДМ 1, Рл, Г, ПрБ, Мд1, 2090-910	6		54	
3	ГОСТ 475-2016	ДМ 1, Рл, Г, ПрБ, Мд1, 2090-1010	4		36	
4	ГОСТ 475-2016	ДМ 1, Рн, Г, ПрБ, Мд1, 2090-1010	4		36	
5	ГОСТ 475-2016	ДМ 1, Рл, О, ПрБ, Мд1, 2090-910	4		36	
6	ГОСТ 475-2016	ДМ 1, Рн, О, ПрБ, Мд1, 2090-910	4		36	
7	ГОСТ 475-2016	ДС 1, Рл, Г, Прз, Мд1, 2090-710	4		36	
8	ГОСТ 475-2016	ДС 1, Рн, Г, Прз, Мд1, 2090-710	8		72	
9	ГОСТ 475-2016	ДС 1, Рл, Г, ПрБ, Мд1, 2090-710	2		18	
10	ГОСТ 475-2016	ДС 1, Рн, Г, ПрБ, Мд1, 2090-710	2		18	
11	ГОСТ 31173-2016	ДСВ, В, Он, Прз, Л, Н, Псп, М2, О, 2100-1050	2		36	с глазком, RAL в соотв. с ДП
12	ГОСТ 31173-2016	ДСВ, В, Он, Прз, Пр, Н, Псп, М2, О, 2100-1050	2		36	с глазком, RAL в соотв. с ДП

Спецификация элементов заполнения дверных проемов +30,690

Поз.	Обозначение	Наименование	Кол.	Масса ед., кг	КОД ОКП	Примечание
13*	ГОСТ 31173-2016, ТУ по сертификату	ДПН, А, Он, Прз, Л, Н, Псп, О, М3, 900-900	4			EIS30, самоз.
8*	ГОСТ 31173-2016, ТУ по сертификату	ДПСВВ, В1, Л, Прз, Н, Псп, О, М3, 2195-910	2			EIS30, самоз.
9*	ГОСТ 31173-2016, ТУ по сертификату	ДПСВ, В, Пр, Прз, Пр, Н, Псп, М2, 2195-910	2			EIS30, самоз.
10*	ГОСТ 31173-2016, ТУ по сертификату	ДПСВ, В, Л, Прз, Л, Н, Псп, М2, 2195-1010	2			EIS30, самоз.
14*	ГОСТ 31173-2016, ТУ по сертификату	ДПСВВ, В1, Л, Прз, Н, Псп, О, М2, 900-900	1			E160

Примечание:


1. Данный лист см. с АР-7,8,9,10,11;
2. Порог дверей 5/1, 6/1, 11, 12 не более 13мм;
3. Ширина проема двери при открытых створках не менее 1200мм, высота - не менее 2000мм;
4. Изготовление дверей начать после фактических замеров проемов;
5. Наличники межкомнатных дверей должны быть не менее 75мм.

Взам. инв. №
Подп. и дата
Инв. № Подл.

2020-041-АР

Заказчик:
НО "Государственный жилищный фонд при Президенте Республики Татарстан"

Изм.	Кол.уч.	Лист	№ док.	Подп.	Дата	Стадия	Лист	Листов
Разраб.		Шамсиева				72 квартирный ж.д. с нежилыми помещениями №2-2-1 жилого района "Салават Купере" в г.Казань с наружными инженерными сетями	Р	13
Нач.отд.		Мирошник						
Н.контр.		Садретдинов				Спецификация элементов заполнения дверных проемов		 АРХИТЕКТУРНОЕ БЮРО

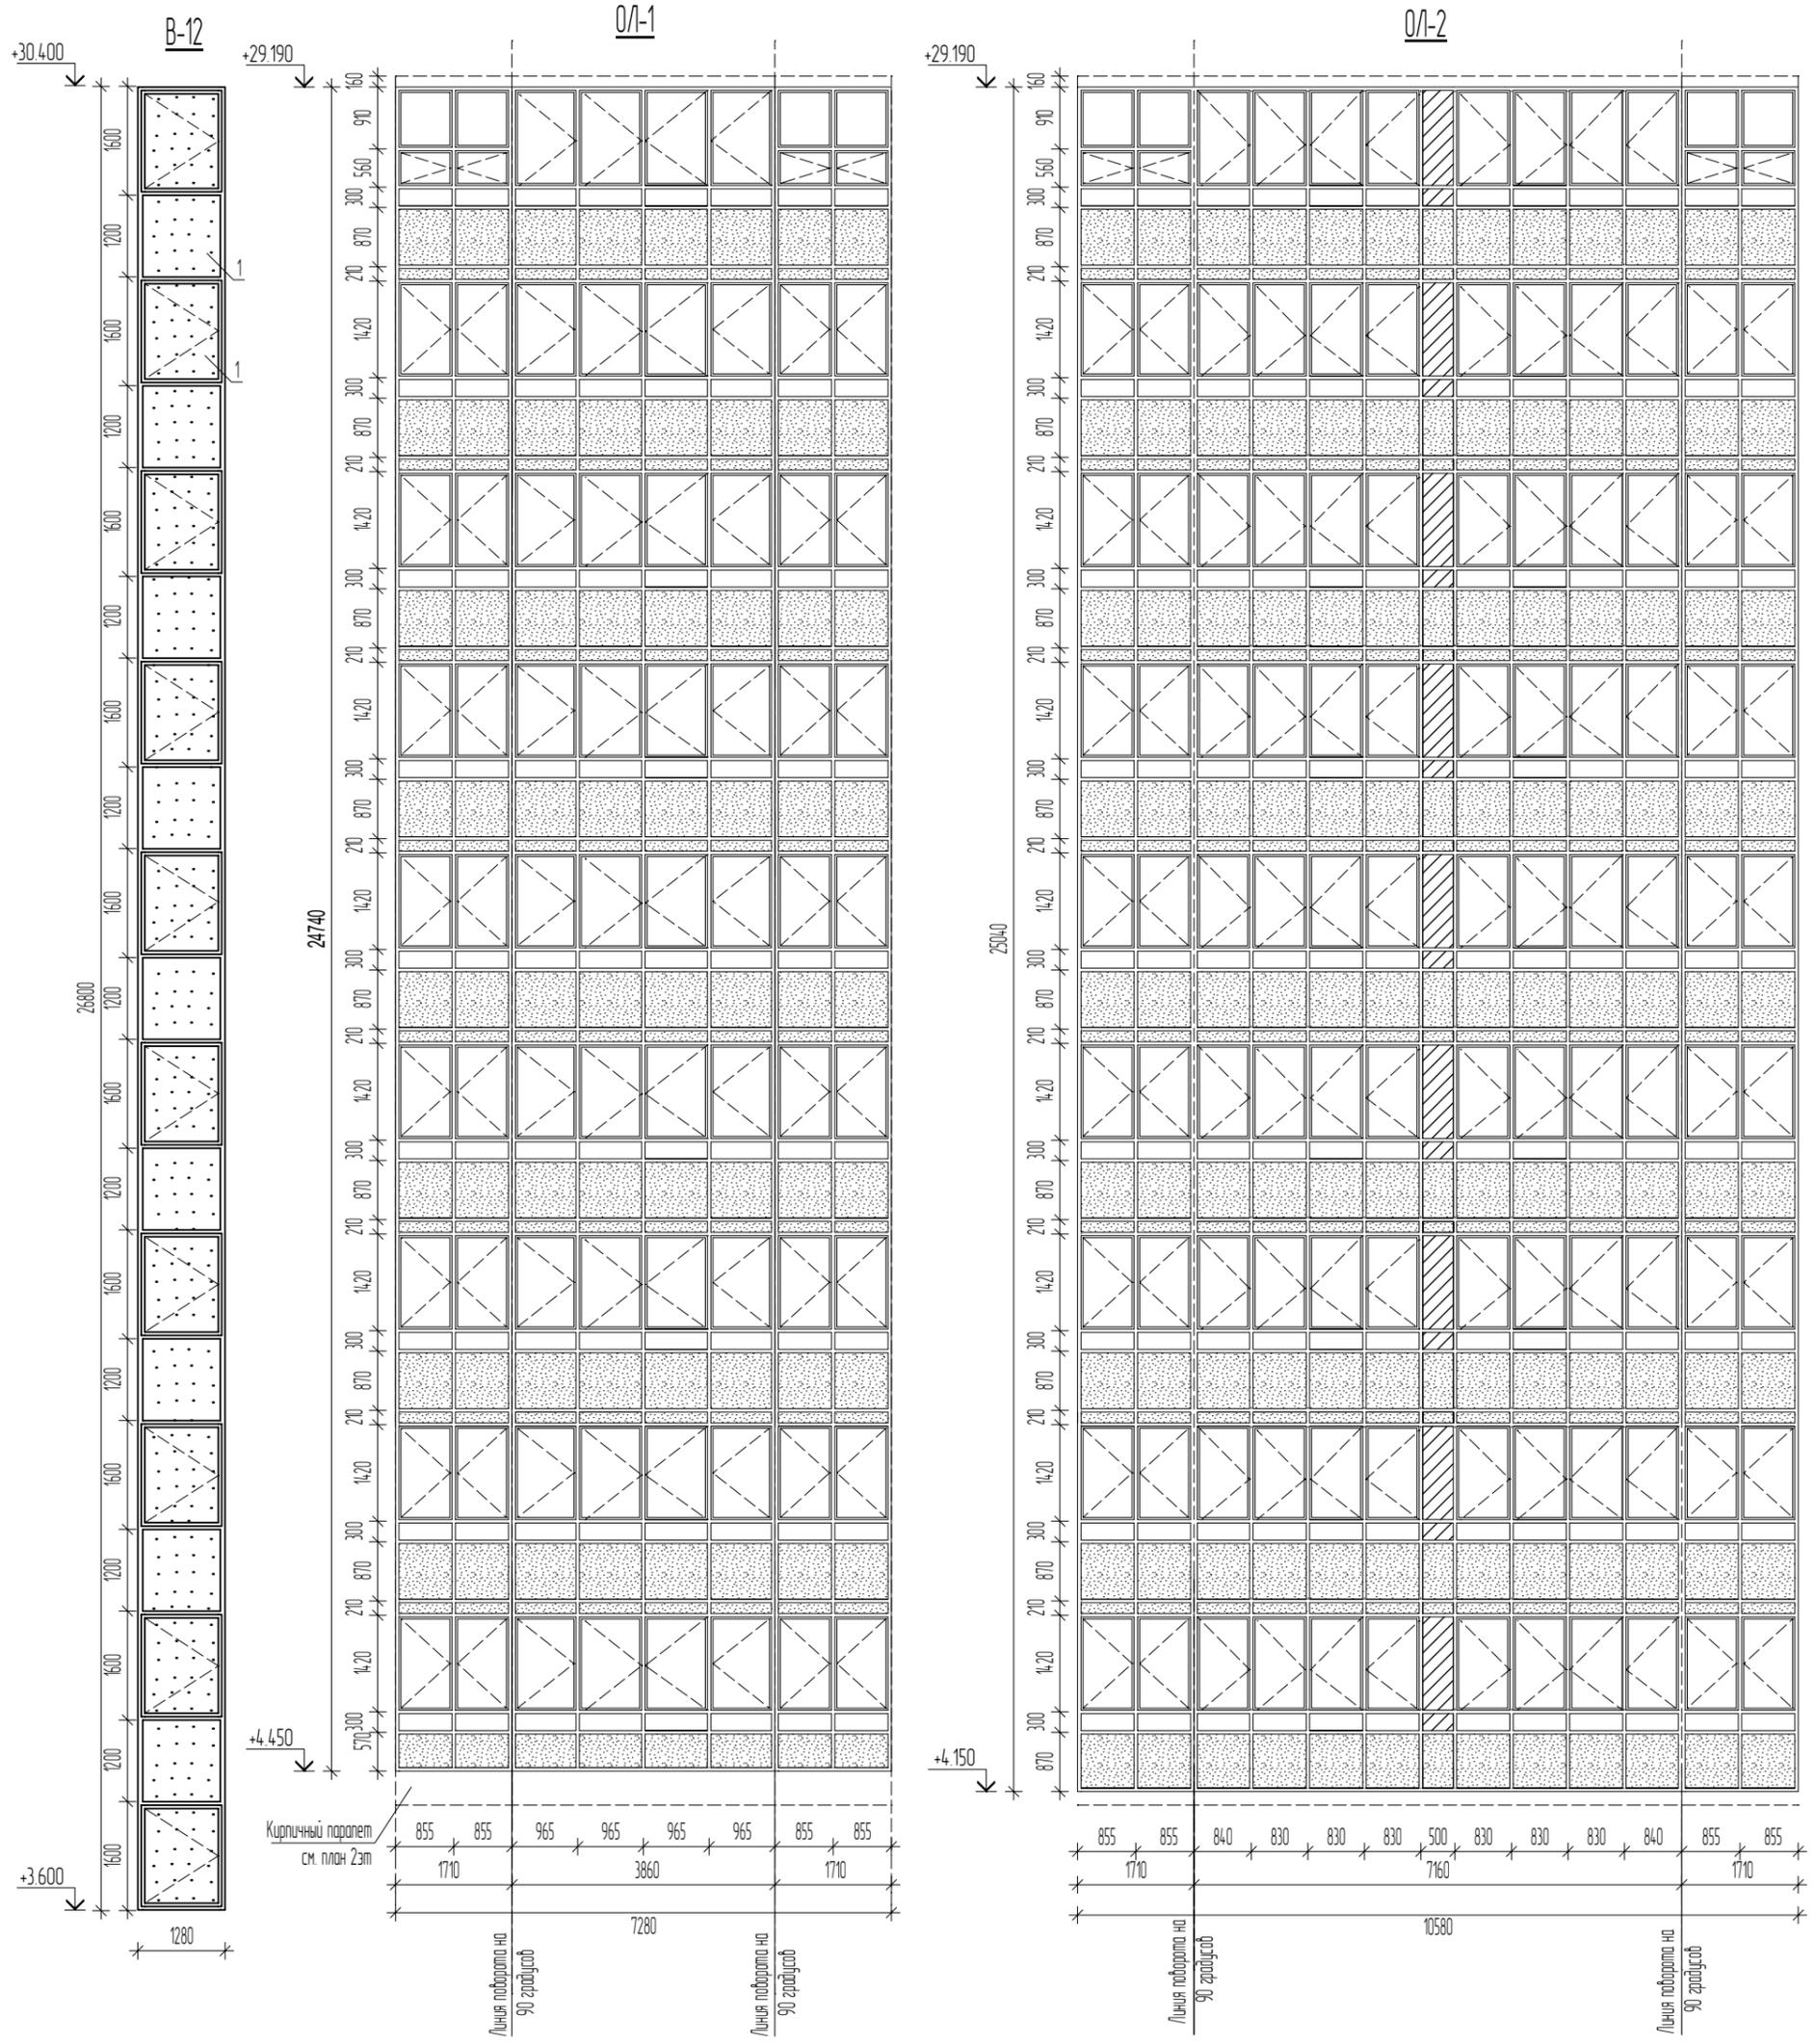

- Эмалит в соответствии с ЦРФ
- Алюминиевый профиль RAL7024-графит
- Противопожарная рассечка (вертикальная)-эмалит в RAL 7024-графит
- Стекло, с зеркальным напылением 35%

Примечания:

1. Данный лист смотреть с листами АР-4, 5, 6, 9, 10.
2. В-12 : профиль витража - утепленный, R не менее 0,69
остекление - зеркальное напыление 35%.

Поз.	Обозначение	Наименование	Кол.	Масса ед., кг	ИТОГО	Примечание
О/1-1	ГОСТ 21519-2003	ВИТРАЖ О/1-1 7280 x 24740 (h)	4			
О/1-2	ГОСТ 21519-2003	ВИТРАЖ О/1-2 10580 x 25040 (h)	2			
В-12	ГОСТ 21519-2003	ВИТРАЖ В-12 1280 x 26800 (h)	2			

Взам. инв. №	
Подп. и дата	
Инв. № Подл.	

Изм.	Кол.уч.	Лист	№ док	Подп.	Дата
Разраб.		Шамсиева			
Нач.отд.		Мирошник			
Н.контр.		Садретдинов			

2020-041-AP


Заказчик:
НО "Государственный жилищный фонд при Президенте Республики Татарстан"

72 квартирный ж.д. с нежилыми помещениями №2-2-1
жилого района "Салават Купере" в г.Казань с
наружными инженерными сетями

Стадия	Лист	Листов
Р	14	

Габаритные схемы остекления лоджий

АБ1
АРХИТЕКТУРНОЕ БЮРО

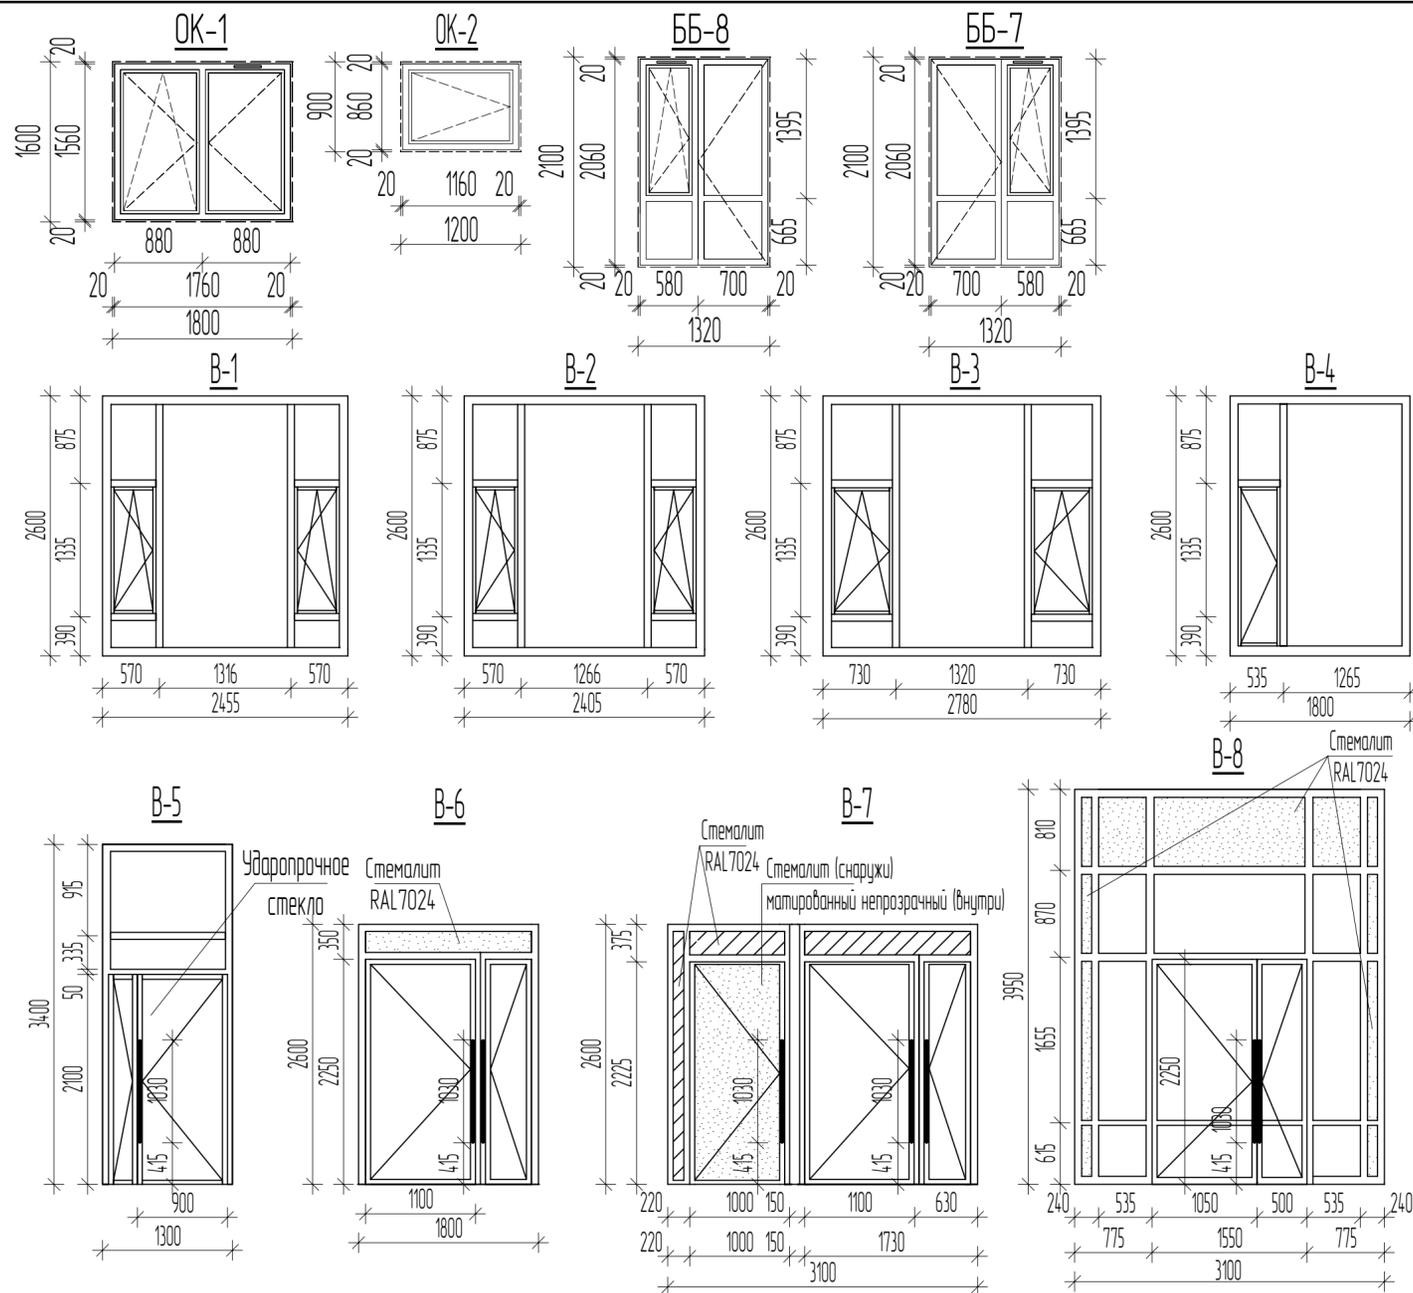

Спецификация элементов заполнения оконных проемов и витражей

Поз	Обозначение	Наименование	Кол.	Масса ед, кг	Кол. на дом	Примечание
В-1	ГОСТ 21519-2003	ОАКУ СПД 2600-2455-100 Ф ПО (4М1-10-4М1-10-И4)	4			RAL 7024
В-2	ГОСТ 21519-2003	ОАКУ СПД 2600-2405-100 Ф ПО (4М1-10-4М1-10-И4)	4			RAL 7024
В-3	ГОСТ 21519-2003	ОАКУ СПД 2600-2780-100 Ф ПО (4М1-10-4М1-10-И4)	8			RAL 7024
В-4	ГОСТ 21519-2003	ОАКУ СПД 2600-1800-100 Ф ПО (4М1-10-4М1-10-И4)	14			RAL 7024
В-5	ГОСТ 21519-2003	ВАКУ СПД 3400-1300-100 (4М1-10-4М1-10-И4)	2			RAL 7024
В-6	ГОСТ 21519-2003	ВАКУ СПД 2600-1800-100 (4М1-10-4М1-10-И4)	2			RAL 7024
В-7	ГОСТ 21519-2003	ВАКУ СПД 2600-3100-100 (4М1-10-4М1-10-И4)	2			RAL 7024
В-8	ГОСТ 21519-2003	ВАКУ СПД 3950-3100-100 (4М1-10-4М1-10-И4)	2			RAL 7024
В-9	ГОСТ 21519-2003	ВАКУ СПД 3400-2900-100 (4М1-10-4М1-10-И4)	2			RAL 7024
В-10	ГОСТ 21519-2003	ВАКУ СПД 3400-3000-100 (4М1-10-4М1-10-И4)	4			RAL 7024
В-11	ГОСТ 21519-2003	ВАКУ СПД 2100-1400-100 (4М1-10-4М1-10-И4)	2			RAL 7024
ББ-7	ГОСТ 23166-99, ГОСТ Р 56926-2016	ОП Б2 Л 1320-2100 (4М1-14-4М1-14-И4)	4		36	
ББ-8	ГОСТ 23166-99, ГОСТ Р 56926-2016	ОП Б2 П 1320-2100 (4М1-14-4М1-14-И4)	4		36	
ОК-1	ГОСТ 30674-99	ОП Б2 1600-1800 (4М1-14-4М1-14-И4)	20		180	RAL 7024 (снаружи)
ОК-2	ГОСТ 30674-99	ОП В2 900x1200мм	4			RAL 7024 (снаружи)
РВ-1	отв. 800x450мм	Заводского изготовления	6			RAL 7024


Поз	Обозначение	Наименование	Кол-во на эт	Масса ед, кг	Итого на дом	Примечание
ПП-1	ГОСТ 30673-99	ПВХ 1800x200x50	20		180	
ПП-2	ГОСТ 30673-99	ПВХ 1320x200x50	8		72	

- Примечания:
- Данный лист смотреть совместно с листами АР-4, 5, 6, 7, 8, 9, 10, 12.
 - Контрольные замеры выполнить изначально по месту.
 - Схема изображения алюминиевых витражей дана - снаружи, ПВХ окна и балконные двери - изнутри. $R_{тр} = 0,69 (м^2 \times ^\circ C / Вт)$
 - Ширина дверных проемов витражей В-7(правая), В-8, В-9, В-10, В-11 в свету должна быть не менее 1,2 м.
 - Ширина дверного проема спуска в подвал (левая) В-7, в свету должна быть не менее 0,9 м.
 - Наружная сторона двери выполняется в соответствии с проектом фасада здания- утепленный стеклопакет со стемалимом снаружи. (см. габаритную схему и спецификацию заполнения дверных проемов)
 - На окна комнат квартир необходимо установить детские замки безопасности - 180шп.
 - ПВХ-профиль применить 5-тикамерный, $\delta=70мм$;
 - Цвет ОК-1 - RAL 7024 (улица), RAL 9003 - белый (помещение);
 - Цвет ББ-7, ББ-8 - RAL 9003 - белый (улица и помещение);
 - Балконные блоки ББ-7, ББ-8 выполнены в едином конструктивном исполнении.
 - В окнах предусмотрены минимальные рекомендуемые стеклопакеты и могут быть заменены на иные без ухудшения теплотехнических характеристик.




						2020-041-АР			
						Заказчик: НО "Государственный жилищный фонд при Президенте Республики Татарстан"			
Изм.	Кол.уч.	Лист	№ док.	Подп.	Дата	72 квартирный ж.д. с нежилыми помещениями №2-2-1 жилого района "Салават Кулере" в г.Казань с наружными инженерными сетями	Стая	Лист	Листов
Разраб.	Шамсиева						Р	15	
Нач.отд.	Мирошник					Габаритные схемы остекления окон и витражей. Спецификация заполнения элементов оконных проемов и витражей. Спецификация подоконных плит.			
Н.контр.	Садретдинов								

Взам. инв. № Подп. и дата Инв. № Подп.






Экспликация полов (на отм. -2,800)

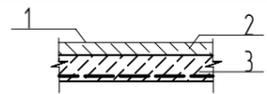Номер помеще-ния	Тип пола	Схема пола или тип пола по серии	Данные элементов пола (наименование, толщина, основание и др.), мм	Площадь м2
Электрощитовая	12		1. Обеспыливающее покрытие 2. Цементно-песчаная стяжка 3. Ж/б плита	100 60,00 16,89
Насосная, ИТП, СС	13		1. Обеспыливающее покрытие 2. Ж/б плита	100 57,87

Экспликация полов на отм. 0,000

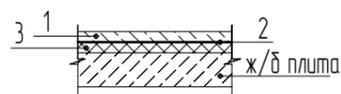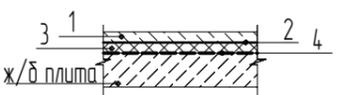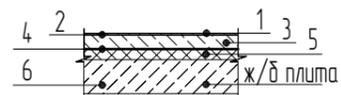Номер помеще-ния	Тип пола	Схема пола или тип пола по серии	Данные элементов пола (наименование, толщина, основание и др.), мм	Площадь м2	
Нежилое общественное помещений №1, 2, в тамбур	10		Ц/п стяжка	50,00	421,54
			ПВХ пленка	0,05	
			Утеп-ль ЭППС-35	50,00	
Сан.узел и ПУИ в нежилом общественном помещении №1, 2, в	11		Ц/п стяжка	50,00	47,55
			Пленка ПВХ	0,00	
			Утеп-ль ЭППС-35	50,00	
			Рулонная гидроизоляция	2,00	
Тамбур Колясочная	7		Керамогранитная плитка	10,00	90,46
			Плиточный клей	5,00	
			Ц/п стяжка	65,00	
			Пленка ПВХ	0,00	
			Утеп-ль ЭППС-35	50,00	
Тамбур	8		Керамогранитная плитка	10,00	17,7
			Плиточный клей	5,00	
			Ц/п стяжка	55,00	
			Пленка ПВХ	0,00	
			Утеп-ль ЭППС-35	50,00	
ПУИ 1эт (Универсальный сан.узел)	9		Керамогранитная плитка	10,00	14,3
			Плиточный клей	5,00	
			Ц/п стяжка	60,00	
			Пленка ПВХ	0,00	
			Утеп-ль ЭППС-35	50,00	
Лестница (ступени)	5		Керамогранитная плитка	10,00	16,48
			Плиточный клей	20,00	
			Рулонная гидроизоляция	2,00	

Экспликация полов на отм. с +4,224 до +26,624

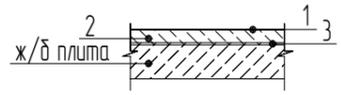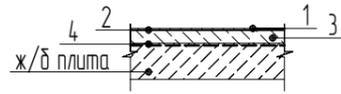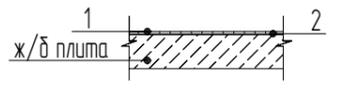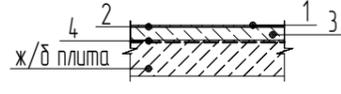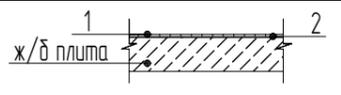Номер помеще-ния	Тип пола	Схема пола или тип пола по серии	Данные элементов пола (наименование, толщина, основание и др.), мм	Площадь м2	
Жилая комната, кухня, коридор, встроенный шкаф	1		Линолеум толщиной не менее 2,4мм	2,40	4307,58
			Полусухая стяжка с фиброволокном	60,00	
			Шумоизоляционный слой	10,00	
Сан.узел	2		Керамическая плитка	8,00	393,84
			Плиточный клей	2,00	
			Полусухая стяжка с фиброволокном	50,00	
			Шумоизоляционный слой	10,00	
			Рулонная гидроизоляция	2,00	
Балкон	3		Керамогранитная плитка	10,00	95,76
			Плиточный клей	20,00	
Лестничная клетка (Коридор,лх)	4		Керамогранитная плитка	10,00	397,62
			Плиточный клей	5,00	
			Цементно-песчаная стяжка	60,00	
			Шумоизоляционный слой	6,00	
			Выравнивающая стяжка	10,00	
Лестничная площадка межэтажная	5		Керамогранитная плитка неполир.	10,00	60,48
			Плиточный клей	20,00	





Примечание:

1. Данный лист смотреть с листами АР-7, 8, 9, 10;
2. В мокрых помещениях предусмотреть оклеечную гидроизоляцию в полах с заведением на стены не менее 200мм;

Взам. инв. №	
Подп. и дата	
Инв. № Подл.	

2020-041-АР					
Заказчик: НО "Государственный жилищный фонд при Президенте Республики Татарстан"					
Изм.	Кол.уч.	Лист	№ док.	Подп.	Дата
Разраб.		Шамсиева			
Нач.отд.		Мирошник			
72 квартирный ж.д. с нежилыми помещениями №2-2-1 жилого района "Салават Купере" в г.Казань с наружными инженерными сетями					
Р					
16					
Н.контр. Садретдинов					
Спецификация полов (начало)					
					

Экспликация полов на отм.+30,690

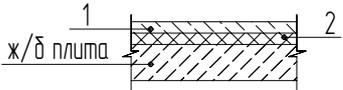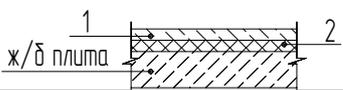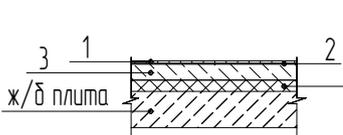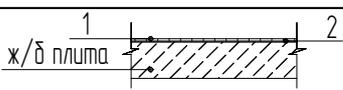Номер помещения	Тип пола	Схема пола или тип пола по серии	Данные элементов пола (наименование, толщина, основание и др.), мм	Площадь м2
Машинное отделение	10		Ц/п стяжка 50.00 Пленка ПВХ 0.00 Утеплитель ЭППС-35 50.00	19,24
Тех.помещение	14		Ц/п стяжка 50.00 ПВХ пленка 0.00 Утеплитель ЭППС-35 50.0	10,92
Лестничная площадка этажная	15		Керамогранитная плитка неполир. 10.00 Плиточный клей 5.00 Цементно-песчаная стяжка 35.00 Пленка ПВХ 0.00 Утеплитель ЭППС-35 50.0	34,76
Лестничная площадка межэтажная	16		Керамогранитная плитка неполир. 10.00 Плиточный клей 20.00	6,72

Примечание:

1. Данный лист смотреть с листами АР-7, 8, 9, 10;
2. В мокрых помещениях предусмотреть оклеичную гидроизоляцию в полах с заведением на стены не менее 200мм;
3. В помещении машинного отделения под лифтовым оборудованием конструкция пола не предусмотрена.

Взам. инв. №	2020-041-АР					
	Подп. и дата	Заказчик:				
НО "Государственный жилищный фонд при Президенте Республики Татарстан"						
Инв. № Подл.	Изм.	Кол.уч.	Лист	№ док.	Подп.	Дата
	Разраб.	Шамсиева				
	Нач.отд.	Мирошник				
	Н.контр.	Садретдинов				
72 квартирный ж.д. с нежилыми помещениями №2-2-1 жилого района "Салават Кулере" в г.Казань с наружными инженерными сетями						
Спецификация полов (продолжение)						
				Стадия	Лист	Листов
				Р	17	
 АРХИТЕКТУРНОЕ БЮРО						

Ведомость отделки помещений (на отм. -2,800)

Наименование или номер помещения	Вид отделки элементов интерьера						Примечание
	Потолок	Площадь	Стены или перегородки	Площадь	Низ стен или перегородок	Периметр, пог.м	
ИТП	Водоземельсионная окраска	33,79	Водоземельсионная окраска	75,88			
Насосная	Водоземельсионная окраска	16,89	Водоземельсионная окраска	39,59			
СС	Водоземельсионная окраска	7,19	Водоземельсионная окраска	25,55			
Электрощитовая	Водоземельсионная окраска	16,89	Водоземельсионная окраска	38,69			

Ведомость отделки помещений на отм. 0,000


Наименование или номер помещения	Вид отделки элементов интерьера						Примечание
	Потолок	Площадь	Стены или перегородки	Площадь	Низ стен или перегородок	Периметр	
Калясочная	Подвесной потолок-Грильято Водоземельсионная окраска	33,44	Водоземельсионная окраска Шпаклевка Штукатурка	30,91	Керамогранитная плитка	38,86	150
Лестничная клетка	Водоземельсионная окраска	39,2	Водоземельсионная окраска Шпаклевка Штукатурка	83,1	Керамогранитная плитка	21,27	150
Тамбур	Подвесной потолок Грильято Водоземельсионная окраска	57,02	Водоземельсионная окраска Утеплитель минеральная вата Шпаклевка Штукатурка	183,56	Керамогранитная плитка	63,58	150
Тамбур (холодный)	Подвесной потолок Грильято Водоземельсионная окраска Утеплитель минеральная вата Штукатурка	17,7	Водоземельсионная окраска Утеплитель минеральная вата Шпаклевка Штукатурка	183,56	Керамогранитная плитка	14,4	150
ПУИ (Универс./у)	Водоземельсионная окраска	14,3	Керамическая плитка Плиточный клей	87,52	Керамогранитная плитка	22,88	150

Ведомость отделки помещений на отм. с +4,224 до +26,624

Наименование или номер помещения	Вид отделки элементов интерьера						Примечание
	Потолок	Площадь	Стены или перегородки	Площадь	Низ стен или перегородок	Периметр, пог.м	
Балкон	Покраска водоземельсионной краской	319,68	Штукатурка фасадной сист. окраска	819,36	Керамогранитная плитка	655,2	150
Встроенный шкаф	Покраска водоземельсионной краской	62,6	Обои виниловые	632,52	Пластиковый плинтус с кабельным каналом	257,04	
Жилая комната	Покраска водоземельсионной краской	2687,04	Обои виниловые	6651,36	Пластиковый плинтус с кабельным каналом	2883,96	
Коридор	Покраска водоземельсионной краской	739,08	Обои виниловые	2818,98	Пластиковый плинтус с кабельным каналом	1641,6	
Кухня	Покраска водоземельсионной краской	768,6	Обои виниловые Влагостойкие	2070,72	Пластиковый плинтус с кабельным каналом	941,76	
Сан.узел	Покраска водоземельсионной краской	393,84	Шпаклевка Влагост. акрил водо-диспер краск	3330,0	Керамическая плитка	866,16	150
Лестничная клетка (Коридор ОП)	Водоземельсионная окраска	315,36	Водоземельсионная окраска Затирка	872,46	Керамогранитная плитка (коридор ОП)	452,52	150
Лестничная клетка	Водоземельсионная окраска	142,74	Водоземельсионная окраска Затирка Шпаклевка	694,98	Керамогранитная плитка (ЛХ и межэтажн. лестн. площадки)	306,0	150

Ведомость отделки помещений на отм. +30,690

Наименование или номер помещения	Вид отделки элементов интерьера						Примечание
	Потолок	Площадь	Стены или перегородки	Площадь	Низ стен или перегородок	Периметр	
Венткамера	Водоземельсионная окраска	10,92	Водоземельсионная окраска	47,54			
Лестничная клетка	Водоземельсионная окраска	34,76	Водоземельсионная окраска	116,48			
Машинное отделение	Водоземельсионная окраска	19,24	Водоземельсионная окраска	60,84			

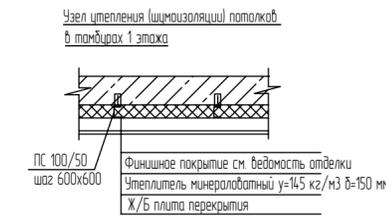

Примечание:

1. Данный лист смотреть с листами АР-7, 8, 9, 10, 11, 12.
2. Объем подшивки потолка из ГКЛ на 10-м этаже - 29,74м2.

Взам. инв. №
Лист и дата
Инв. № подл.

2020-041-АР									
Заказчик: НО "Государственный жилищный фонд при Президенте Республики Татарстан"									
Изм.	Кол.уч.	Лист	№ док.	Подп.	Дата	72 квартирн. ж.д. с нежилыми помещениями №2-2-1 жилого района "Салават Кулере" в г.Казань с наружными инженерными сетями			
Разраб.	Шамсиева					Стадия	Лист	Листов	
Нач. отд.	Мирошник					Р	18		
Н.контр.	Садретдинов					Ведомость отделки помещений			
									

Данные для заказа лифта

1	Наименование, адрес и телефон заказчика	
2	Реквизиты грузополучателя (почтовые, телеграфные, отгрузочные)	
3	Назначение здания, в котором устанавливается лифт и его почтовый адрес	Жилое здание
4	Назначение лифта	Пассажирский №1
5	Марка лифта	Лифт пассажирский Q-1000кг, V 1,0 м.с., шахта 2550x2000, проем 1350 мм
6	Грузоподъемность лифта, кг	1000кг
7	Скорость, м/сек	10
8	Число остановок	10
9	Высота подъема кабины в м (высота от нижней до верхней остановок)	+26,640 (0,000.+26,640)
10	Количество остановок кабины, включая остановку на нижнем этаже	10
11	Количество дверей шахты	10
12	Проем дверей шахты и кабины при открытых створках (ширина x высота), мм	1200 x 2000
13	Требуемая огнестойкость дверей шахты	нет
14	Требуется ли выход из кабины в две противоположные стороны	нет
15	Наименование этажей, на которых предусматривается два выхода из кабины	нет
16	Высота верхнего этажа (расстояние от отметки верхней остановки до перекрытия над шахтой), мм	3825
17	Конструкция шахты	Железобетонная
18	Внутренние размеры шахты (ширина x глубина), мм	2700x 1740
19	Место расположения лифта	Внутри здания
20	Расположение машинного помещения	на отм. +30,725
21	Вариант отделки кабины	уст. заказчик
22	Вариант отделки дверей шахты	уст. заказчик
23	Управление лифтом	-
24	Количество заказываемых лифтов (шт.)	2
25	Требуется ли обрамление ДШ	да
26	Особые условия	-
27	Завод изготовитель	-

Схема шахты лифтов на отм. -1,400

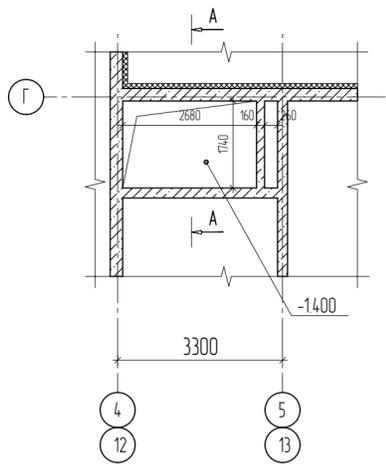


Схема шахты лифтов на отм. 0,000, +4,240, +7,040, +9,840, +12,640, +15,440, +18,240, +21,040, +23,840, +26,640



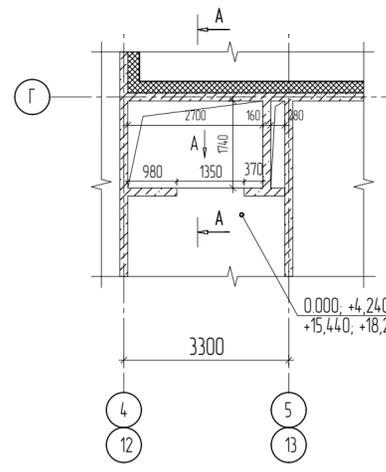



Схема шахты лифтов на отм. +30,725

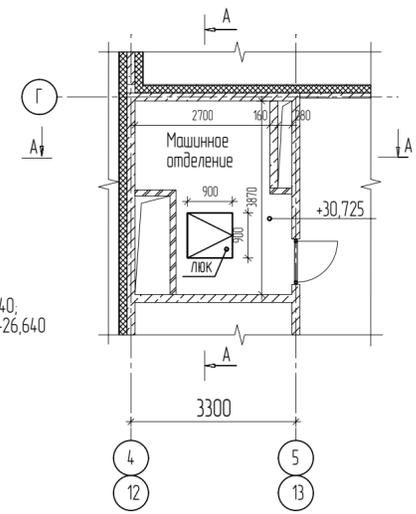

А-А

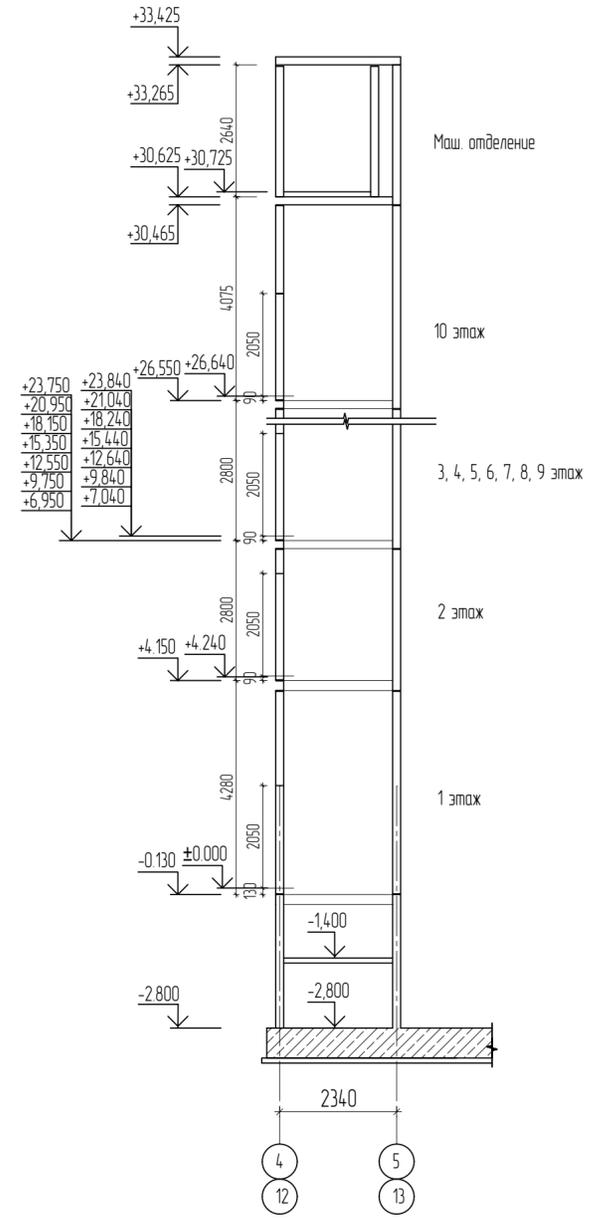

Вид А

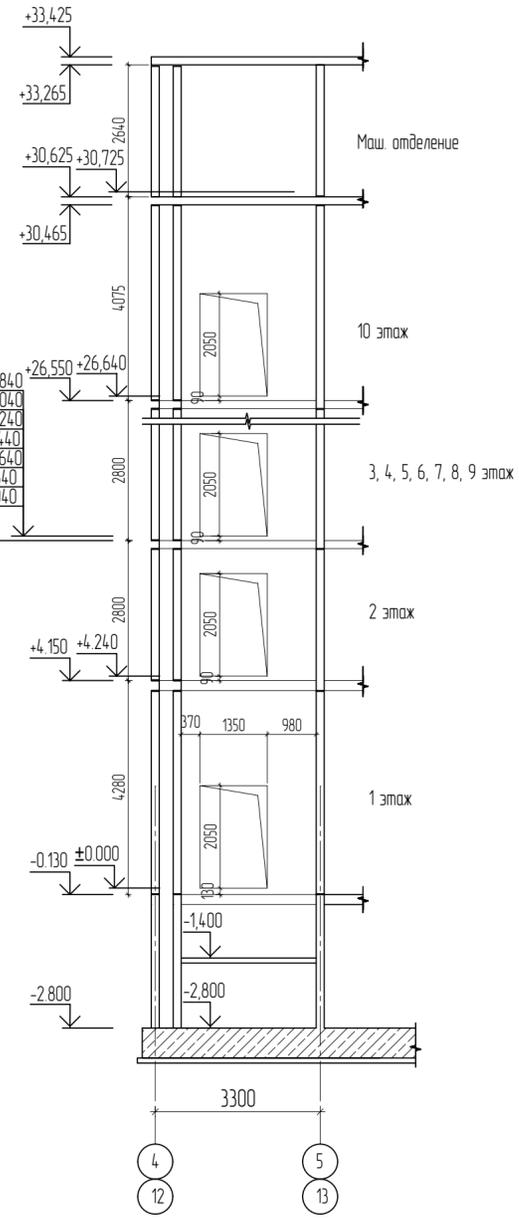

Примечания:

1. Данный лист см. совместно с разделом КР2.2
2. За отметку 0,000 принята отметка "чистого" пола первого этажа.
3. Отклонение ширины и глубины шахты от номинальных размеров не должны быть более ±25мм, разность диагоналей шахты (в плане) не должна быть более ±25мм.
4. Отклонение стен шахты от вертикальной плоскости не должно быть более ±25мм.

Согласовано	
Взам. инв. №	
Подпись и дата	
Инд. № подл.	

2020-041-AP					
Заказчик: НО "Государственный жилищный фонд при Президенте Республики Татарстан"					
Изм.	Кол.уч.	Лист	№ док.	Подп.	Дата
Разраб.	Шамсиева				
Нач. отд.	Мирошник				
72 квартирный ж.д. с нежилыми помещениями №2-2-1 жилого района "Салават Кулере" в г.Казань с наружными инженерными сетями					
Н.контр.	Садретдинов				
Данные для заказа лифтов					
			Р	19	
					